


# 岡崎市矢作町字猫田地内 s=1/25

## 現 況 図

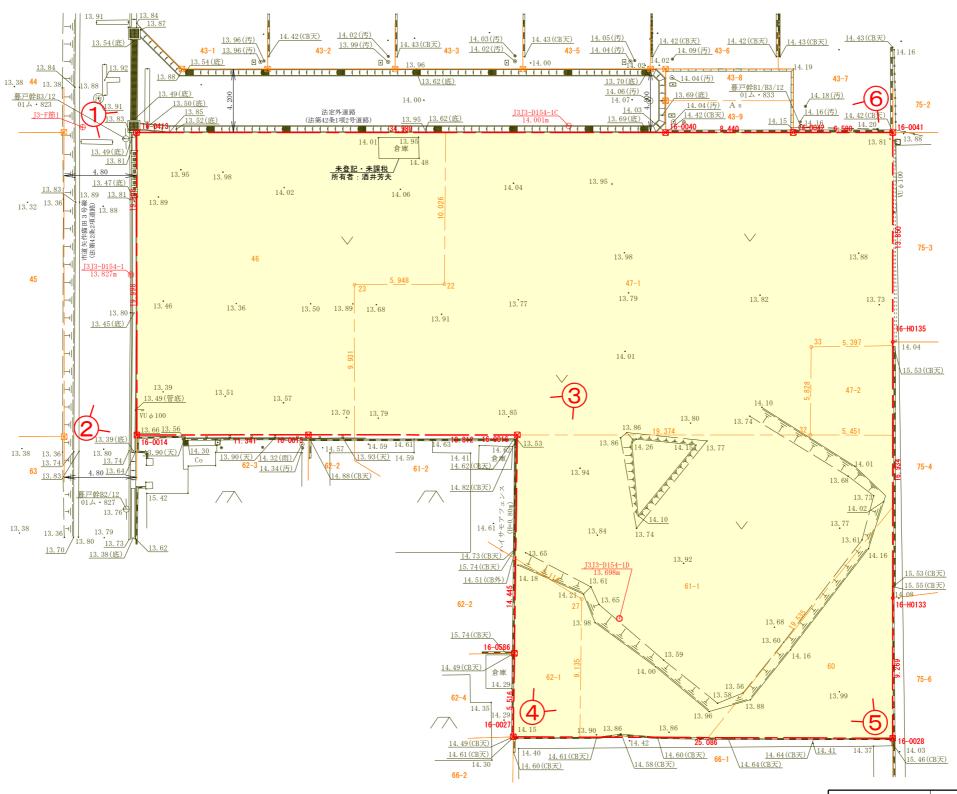




令和 7年 6月 9日 修正 令和 7年 4月23日 作成



写真撮影方向位置




エ 事	名	【矢作町字猫田】宅地造成工事 岡 崎 市 矢 作 町 字 猫 田 地 内						
図面の名	称	現	況	図	絎	只	1,	<b>/250</b>
図 面作成者	ſ	岡崎市戸崎 株式会社	セイワ	番地33都市開発		図 番	-	3–1

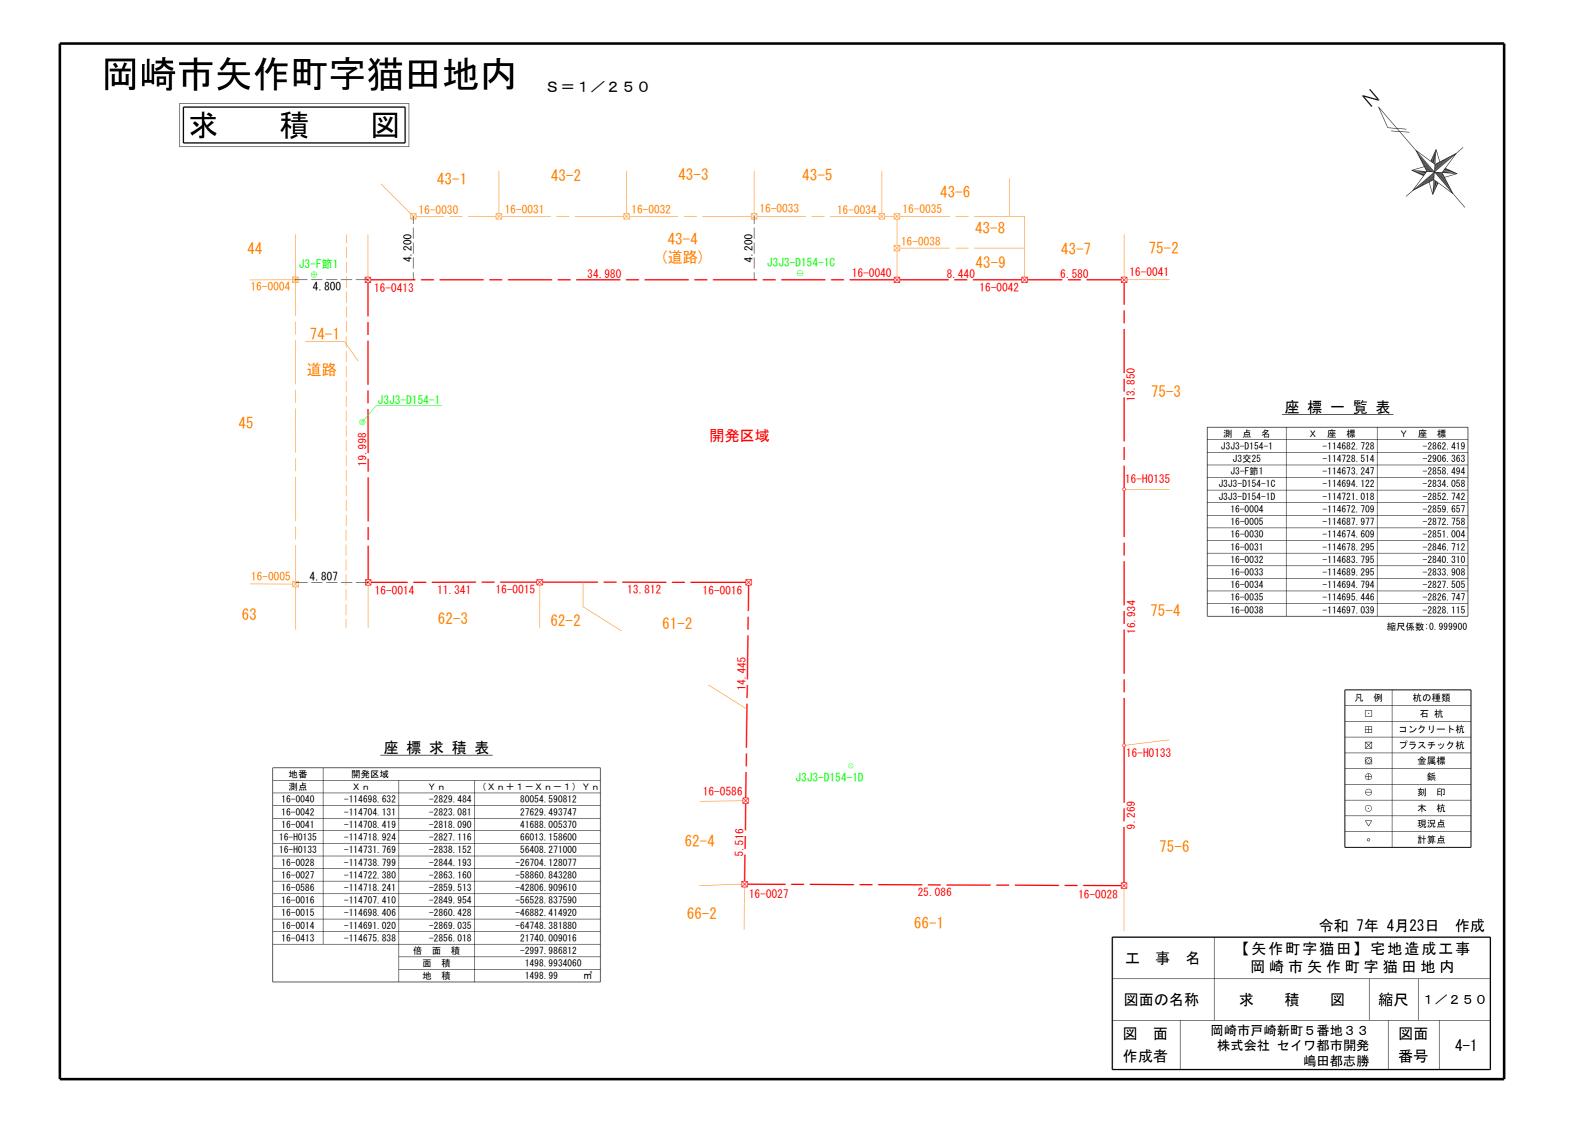

# 岡崎市矢作町字猫田地内 s=1/250

## 実測図に基づく公共施設の新旧対照図

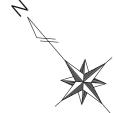


株式会社 セイワ都市開発

嶋田都志勝

作成者

4-2

番号

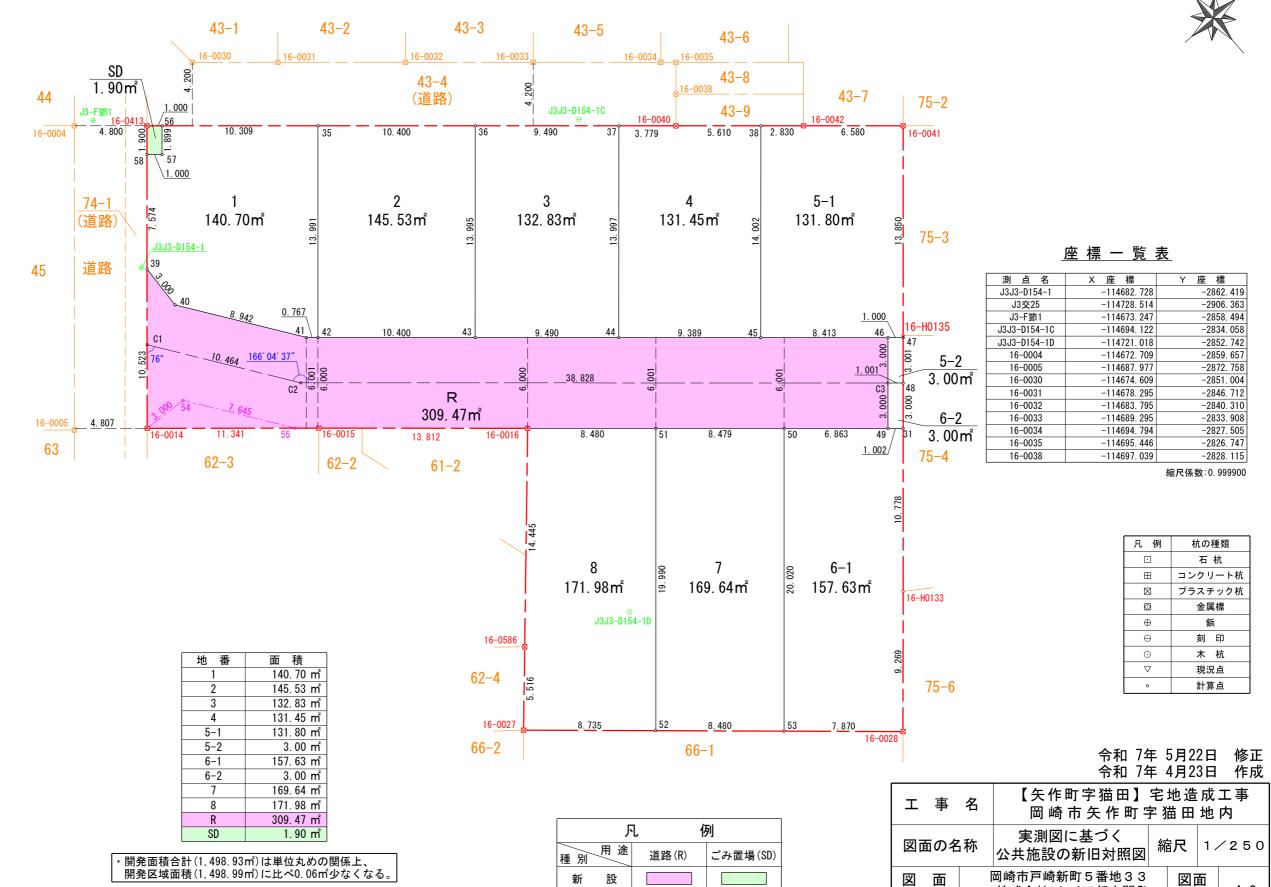

地 番	1		
測点	Χn	Υn	(X n + 1 - X n - 1) Y n
56	-114676. 490	-2855. 259	-15064. 346484
57	-114677. 932	-2856. 495	2259. 487545
58	-114677. 281	-2857. 255	14569. 143245
39	-114683.031	-2862. 185	25035. 532195
40	-114686. 028	-2862. 322	29441. 844092
41	-114693. 317	-2857. 142	22257. 136180
42	-114693. 818	-2856. 560	-28876. 965040
35	-114683. 208	-2847. 439	-49340. 422992
		倍 面 積	281. 408741
		面積	140. 7043705
		地積	140. 70 m²

地 番	2		
測点	Χn	Υn	(X n + 1 - X n - 1) Y n
35	-114683. 208	-2847. 439	10914. 233687
42	-114693. 818	-2856. 560	49675. 578400
43	-114700. 598	-2848. 673	-10918. 963609
36	-114689. 985	-2839. 550	-49379. 774500
		倍 面 積	291. 073978
		面積	145. 5369890
		地積	145. 53 m <sup>2</sup>

地 番	3		
測点	Хn	Υn	(X n + 1 - X n - 1) Y n
36	-114689. 985	-2839. 550	12576. 366950
43	-114700. 598	-2848. 673	47854. 857727
44	-114706. 784	-2841. 476	-12584. 897204
37	-114696. 169	-2832. 351	-47580. 664449
		倍 面 積	265. 663024
		面積	132. 8315120
		地 積	132. 83 m <sup>2</sup>

地 番	4		
測点	Χn	Υn	(X n + 1 - X n - 1) Y n
37	-114696. 169	-2832. 351	23089. 325352
44	-114706. 784	-2841. 476	47554. 942336
45	-114712. 905	-2834. 356	-12746. 098932
38	-114702. 287	-2825. 228	-40324. 479244
16-0040	-114698. 632	-2829. 484	-17310. 783112
		倍 面 積	262. 906400
		面積	131. 4532000
		地 積	131. 45 m²

地 番	5-1		
測点	Хn	Υn	(X n + 1 - X n - 1) Y n
38	-114702. 287	-2825. 228	24788. 550472
45	-114712. 905	-2834. 356	45641. 634668
46	-114718. 390	-2827. 976	17355. 288712
47	-114719.042	-2827. 217	1509. 733878
16-H0135	-114718. 924	-2827. 116	-30032. 453268
16-0041	-114708. 419	-2818. 090	-41688. 005370
16-0042	-114704. 131	-2823. 081	-17311. 132692
		倍 面 積	263. 616400
		面積	131. 8082000
		地積	131. 80 m²

地 番	5-2		
測点	Χn	Υn	(X n + 1 - X n - 1) Y n
46	-114718. 390	-2827. 976	4589. 805048
C3	-114720. 665	-2829. 932	8286. 040896
48	-114721. 318	-2829. 173	-4591. 747779
47	-114719.042	-2827. 217	-8278. 091376
		倍 面 積	6. 006789
		面積	3. 0033945
		地 積	3. 00 m <sup>2</sup>

地 番	6-1		
測点	Χn	Υn	(X n + 1 - X n - 1) Y n
50	-114718. 466	-2837. 093	30379. 591844
53	-114733. 648	-2850. 144	57951. 977952
16-0028	-114738. 799	-2844. 193	-5344. 238647
16-H0133	-114731. 769	-2838. 152	-43154. 101160
31	-114723. 594	-2831. 128	-24996. 029112
49	-114722. 940	-2831.888	-14521. 921664
		倍 面 積	315. 279213
		面積	157. 6396065
		地 積	157. 63 <b>m</b> ²

地 番	6-2		
測点	Χn	Υn	(X n + 1 - X n - 1) Y n
C3	-114720. 665	-2829. 932	4590. 149704
49	-114722. 940	-2831.888	8294. 599952
31	-114723. 594	-2831. 128	-4592. 089616
48	-114721. 318	-2829. 173	-8286. 647717
		倍 面 積	6. 012323
		面積	3. 0061615
		地積	3. 00 m <sup>2</sup>

地 番	7		
測点	Хn	Υn	(X n + 1 - X n - 1) Y n
51	-114712. 938	-2843. 523	27385. 970013
52	-114728. 097	-2856. 555	59159. 254050
53	-114733. 648	-2850. 144	-27449. 736864
50	-114718. 466	-2837. 093	-58756. 196030
		倍 面 積	339. 291169
		面積	169. 6455845
		地 積	169. 64 m <sup>2</sup>

地 番	8		
測点	Χn	Υn	(X n + 1 - X n - 1) Y n
16-0016	-114707. 410	-2849. 954	15113. 306062
16-0586	-114718. 241	-2859. 513	42806. 909610
16-0027	-114722. 380	-2863.160	28219. 304960
52	-114728. 097	-2856. 555	-26971. 592310
51	-114712. 938	-2843. 523	-58823. 960301
		倍 面 積	343. 968021
		面積	171. 9840105
		地積	171. 98 m <sup>2</sup>

地 番	R (道路)		
測点	Хn	Υn	(X n + 1 - X n - 1) Y n
16-0014	-114691. 020	-2869. 035	44111. 413125
16-0015	-114698. 406	-2860. 428	46882. 414920
16-0016	-114707. 410	-2849. 954	41415. 531528
51	-114712. 938	-2843. 523	31437. 990288
50	-114718. 466	-2837. 093	28376. 604186
49	-114722. 940	-2831. 888	6227. 321712
C3	-114720. 665	-2829. 932	-12876. 190600
46	-114718. 390	-2827. 976	-21945. 093760
45	-114712. 905	-2834. 356	-32895. 535736
44	-114706. 784	-2841. 476	-34970. 045132
43	-114700. 598	-2848. 673	-36935. 894118
42	-114693. 818	-2856. 560	-20798. 613360
41	-114693. 317	-2857. 142	-22257. 136180
40	-114686. 028	-2862. 322	-29441.844092
39	-114683.031	-2862. 185	14288. 027520
		倍 面 積	618. 950301
		面積	309. 4751505
		地 積	309. 47 m <sup>2</sup>


地 番	SD(ごみ置り	易)	
測点	Χn	Υn	(X n + 1 - X n - 1) Y n
16-0413	-114675. 838	-2856. 018	2259. 110238
58	-114677. 281	-2857. 255	5983. 091970
57	-114677. 932	-2856. 495	-2259. 487545
56	-114676. 490	-2855. 259	-5978. 912346
		倍 面 積	3. 802317
		面積	1. 9011585
		地 積	1. 90 m²

開発面積合計 1,498.93㎡

・開発面積合計(1,498.93㎡)は単位丸めの関係上、 開発区域面積(1,498.99㎡)に比べ0.06㎡少なくなる。

> 令和 7年 5月22日 修正 令和 7年 4月23日 作成


エ	事	名	【矢作町字猫田】宅地造成工事 岡 崎 市 矢 作 町 字 猫 田 地 内				
図面	軍の名称 実測図に基づく 縮尺 公共施設の新旧対照表 縮尺 <u></u>						
図 作成	面者		岡崎市戸崎新町5番地33 株式会社 セイワ都市開発 嶋田都志勝		図番	-	4–3

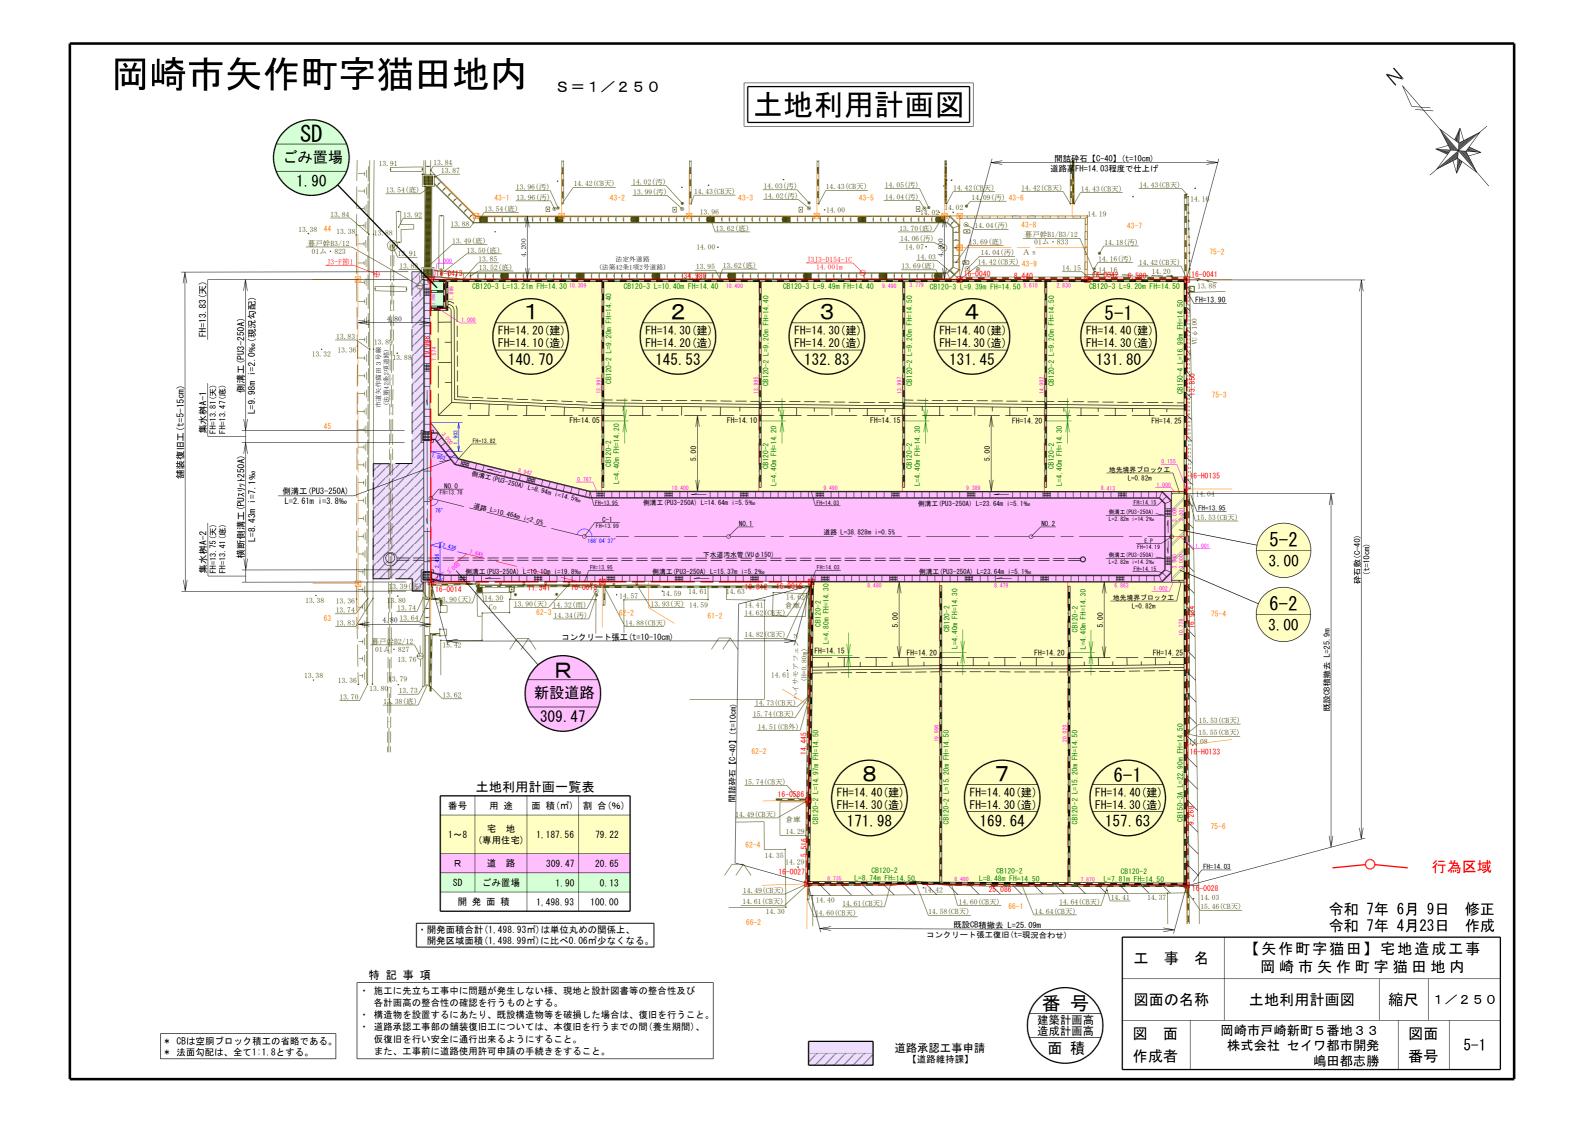


## 岡崎市矢作町字猫田地内

S = 1/250

## 安全施設図 • 電柱計画図

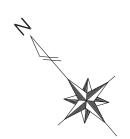

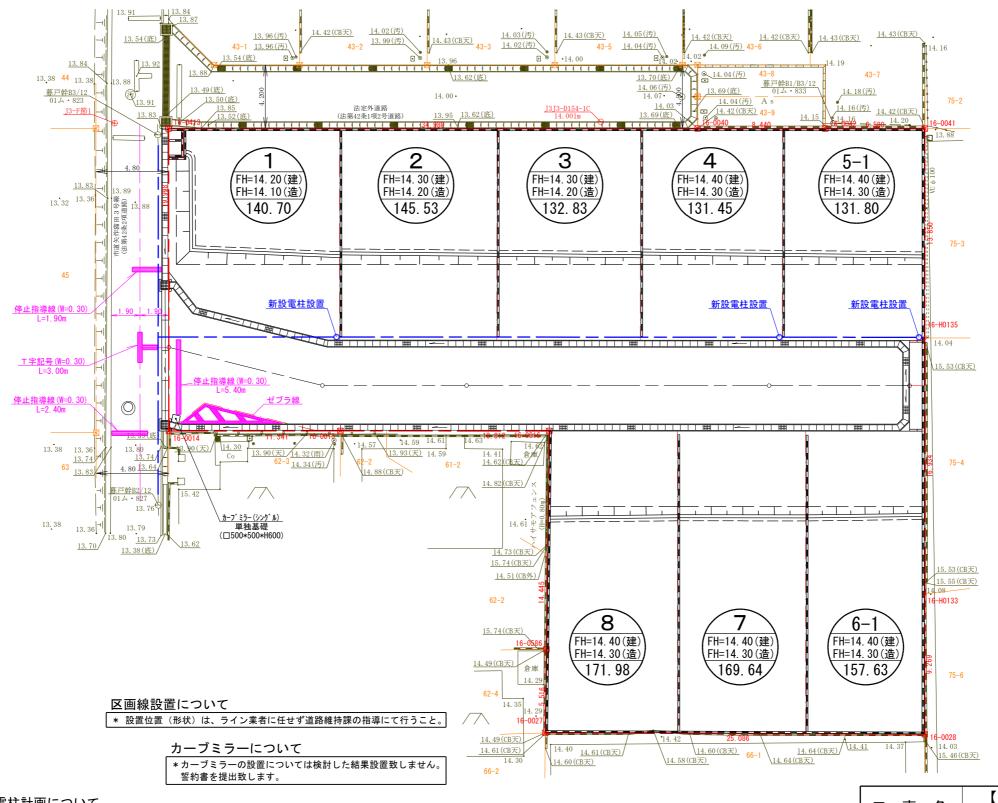

令和 7年 6月 9日 修正 令和 7年 4月23日 作成

#### 電柱計画について


令和7年3月27日


中部電カパワーグリット㈱ 岡崎支社 配電建設グループ 渡邉様と協議


TEL 080-8664-2549


\* 電柱設置について工程が決まり次第、施工業者より中電と協議すること。 また、電柱設置位置は概略計画であり詳細については事業主【シティーホーム㈱】に確認すること。 (電柱設置までに、2~3ヶ月必要とのこと。)


工事名	【矢作町字猫田】宅地造成工事 岡崎市矢作町字猫田地内			
図面の名称	安全施設図電柱計画図	縮尺	1/250	
図 面 作成者	岡崎市戸崎新町5番地33 株式会社 セイワ都市開発 嶋田都志勝	図面番号	5-2	

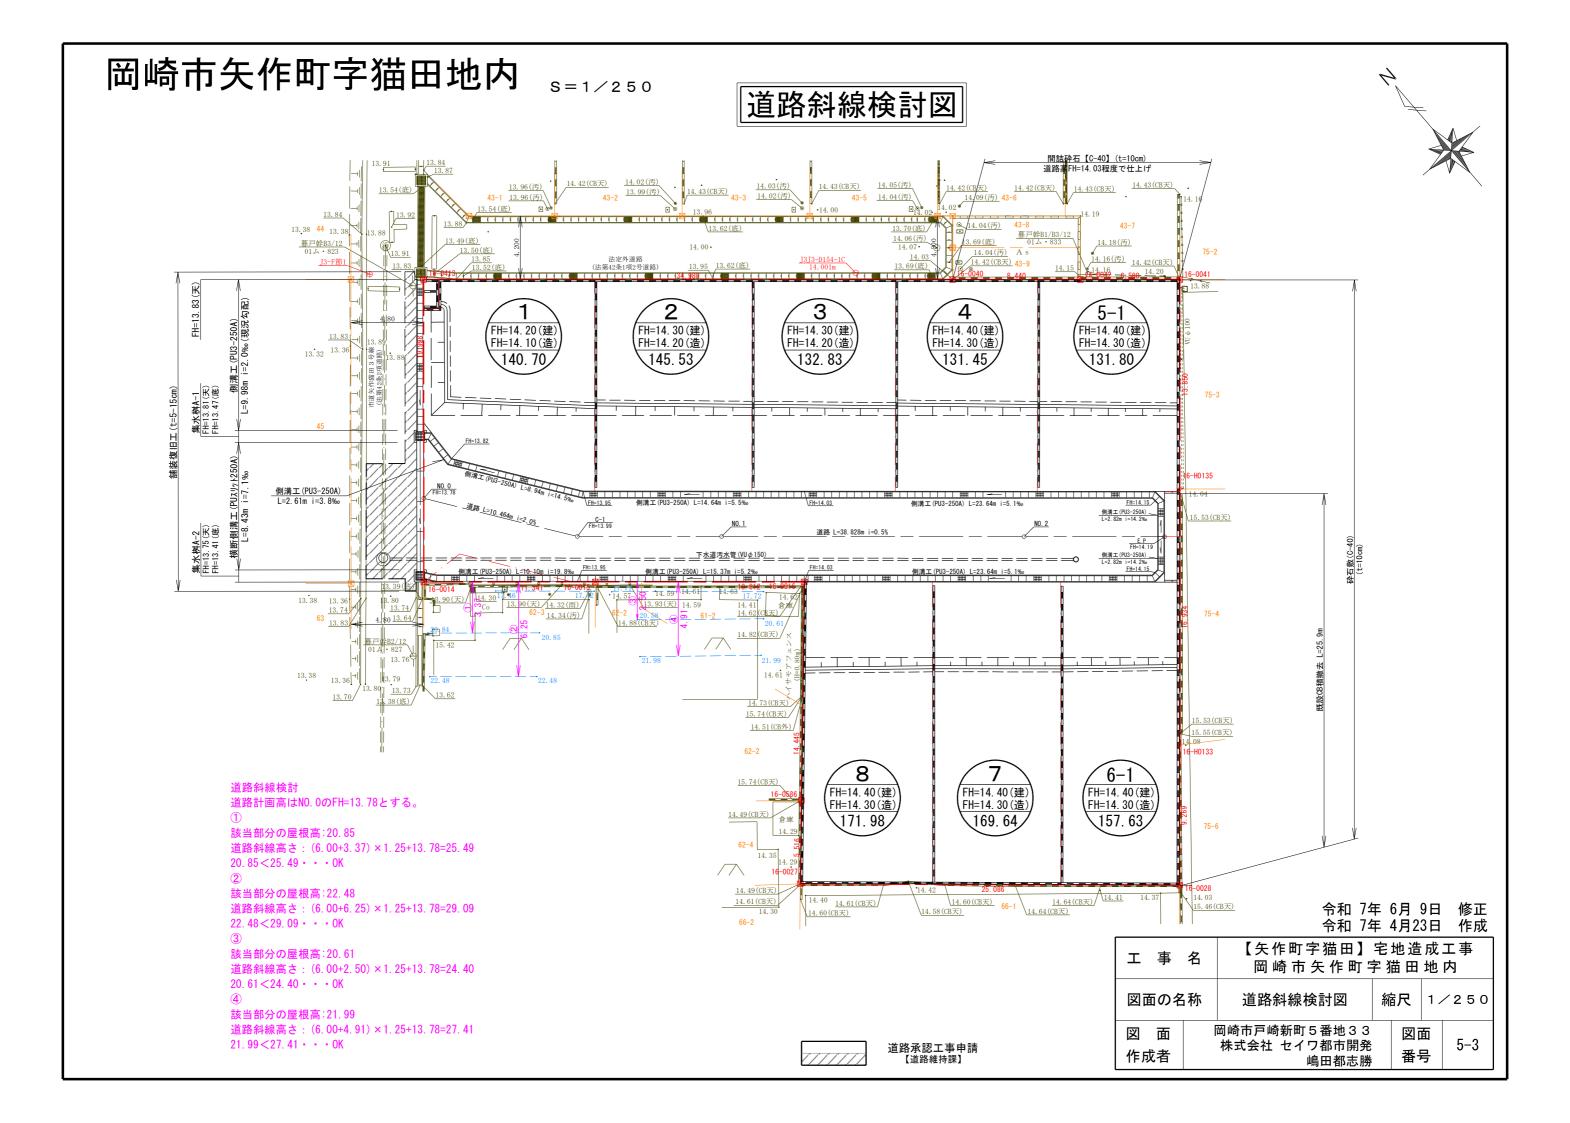

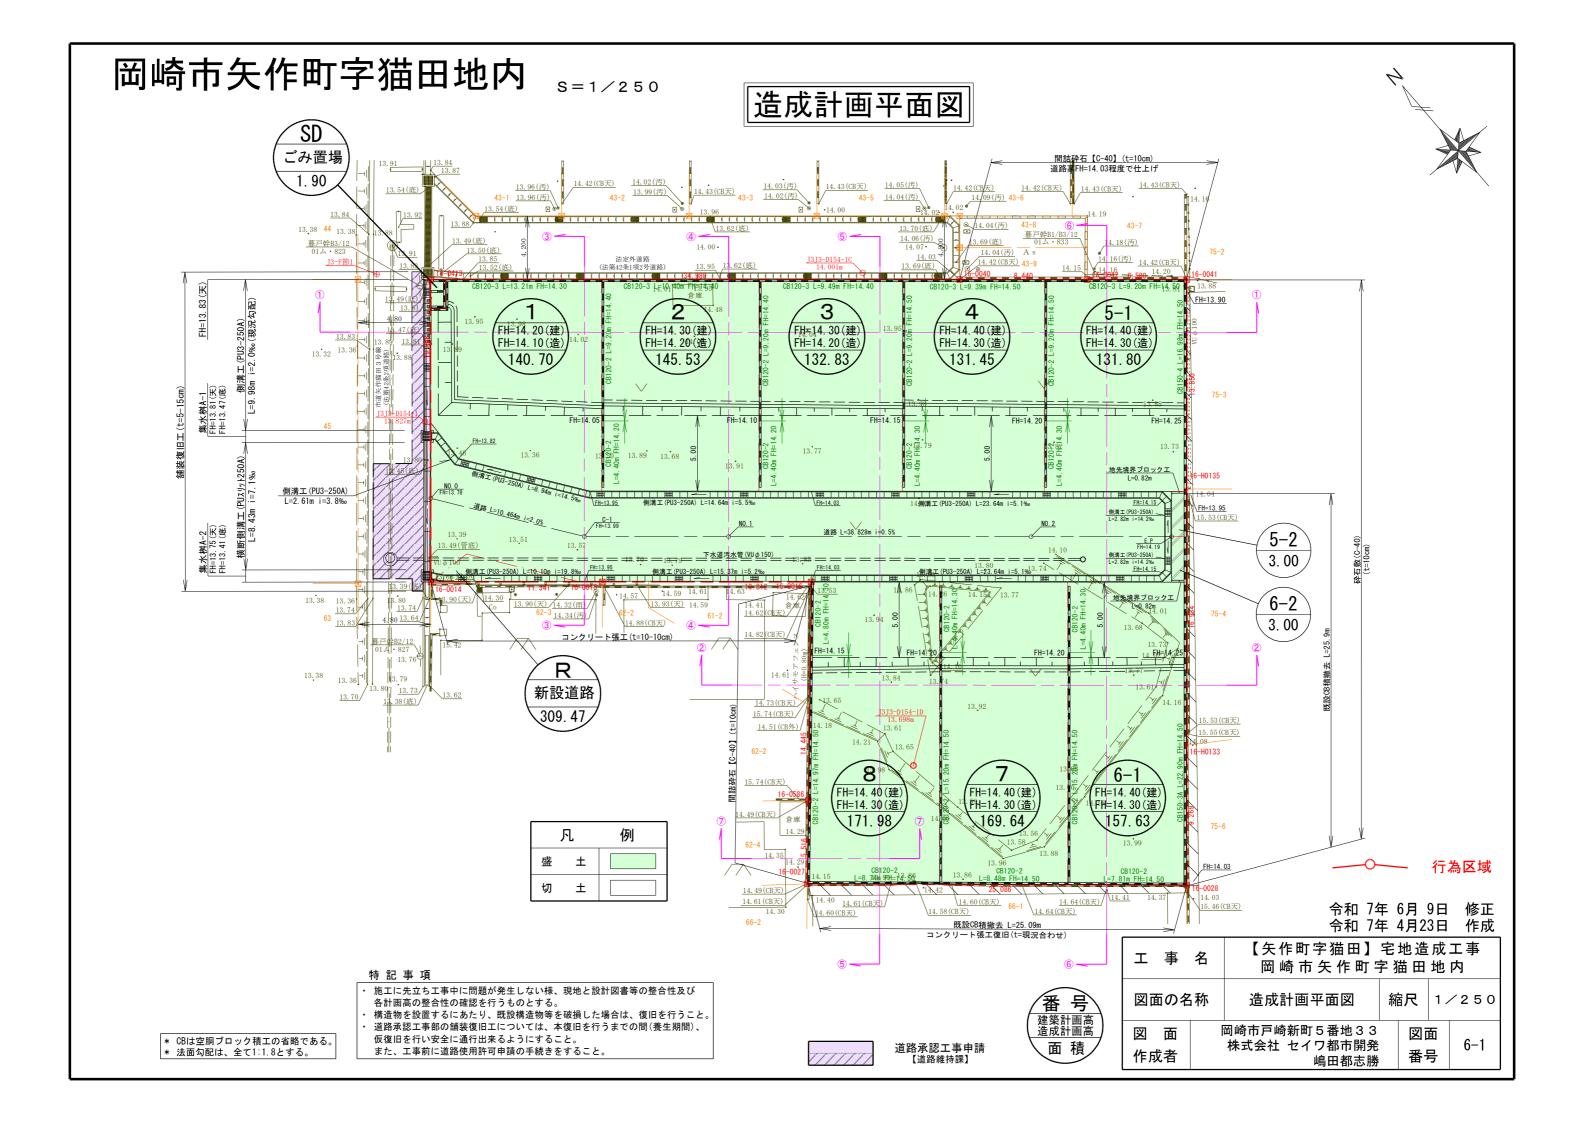

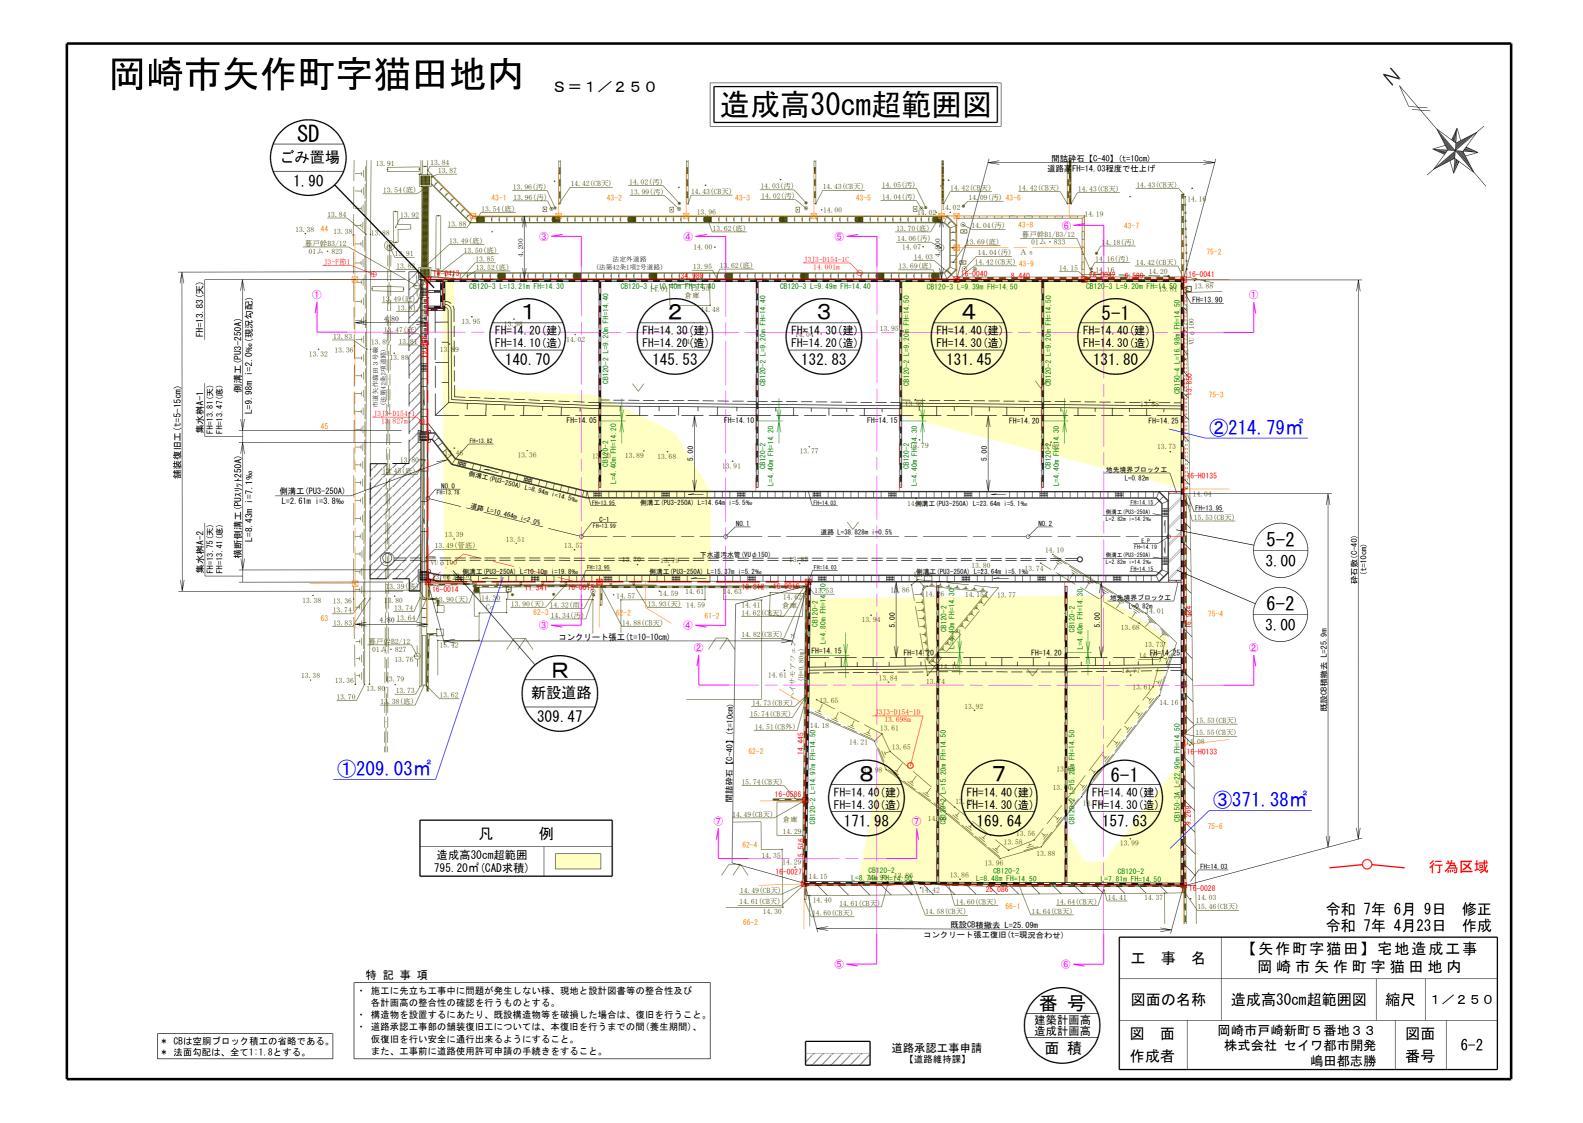


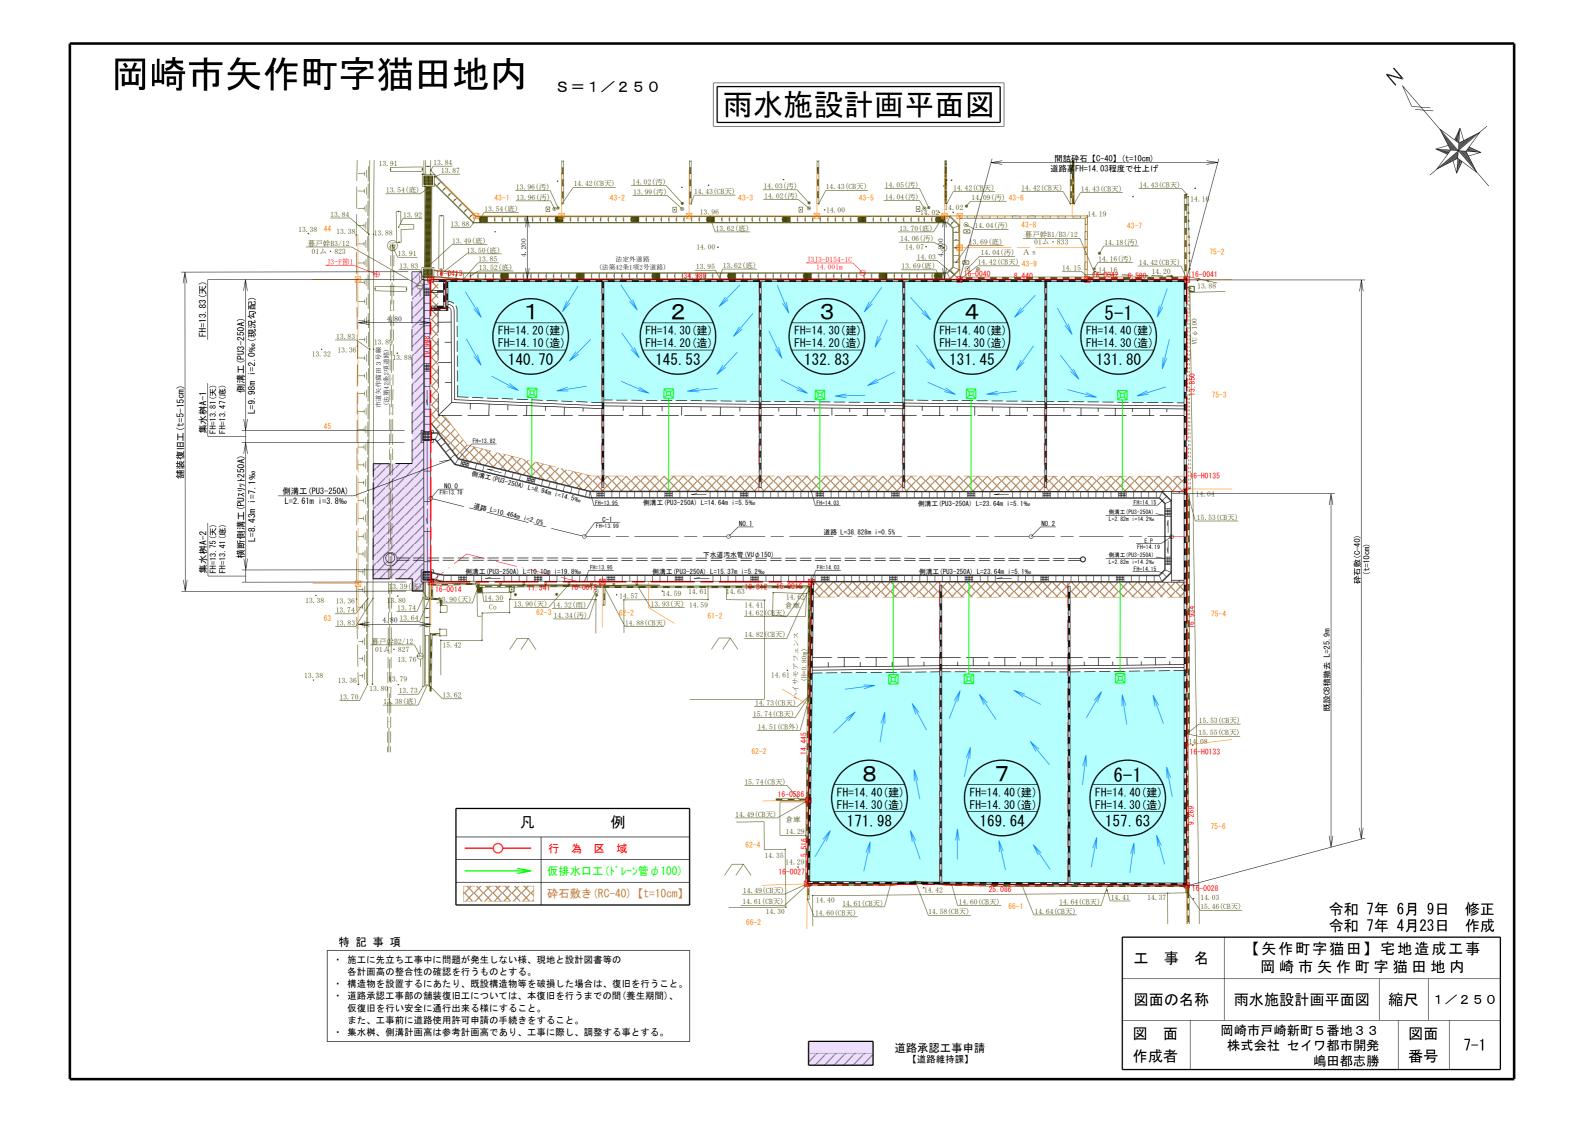


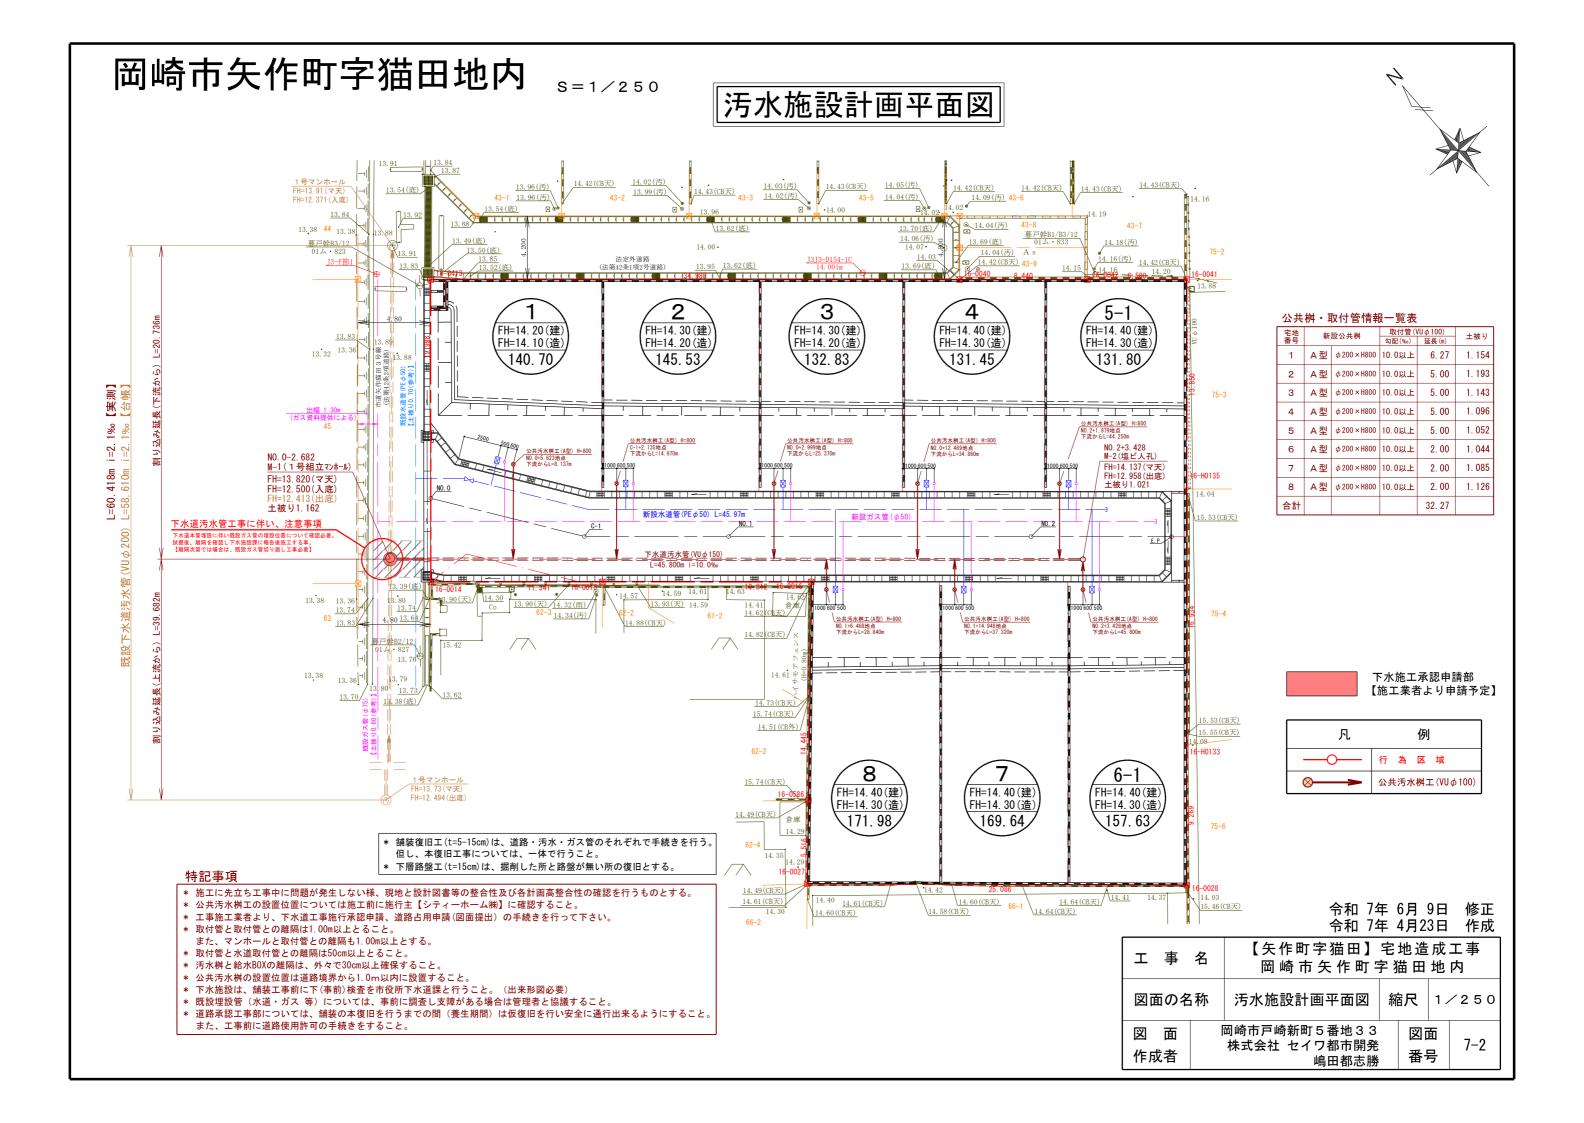

#### 岡崎市矢作町字猫田地内 S = 1/250

## 給水施設計画平面図①

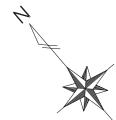


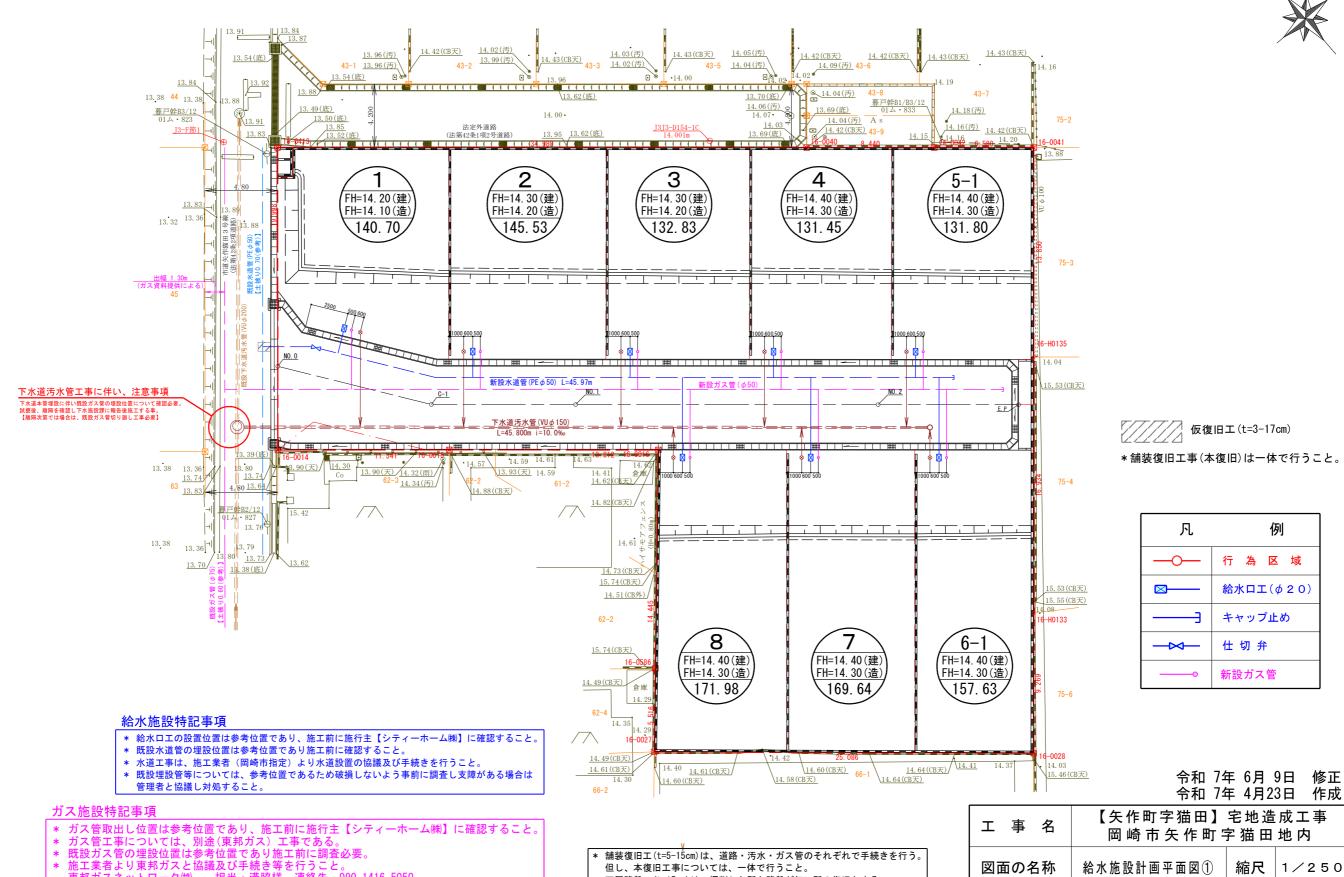

東邦ガスネットワーク(株) 担当:溝脇様 連絡先 090-1416-5050


下層路盤工(t=15cm)は、掘削した所と路盤が無い所の復旧とする。

【矢作町字猫田】宅地造成工事 岡崎市矢作町字猫田地内 縮尺 1/250 岡崎市戸崎新町5番地33 図面 図面 株式会社 セイワ都市開発 8-1 番号 作成者 嶋田都志勝

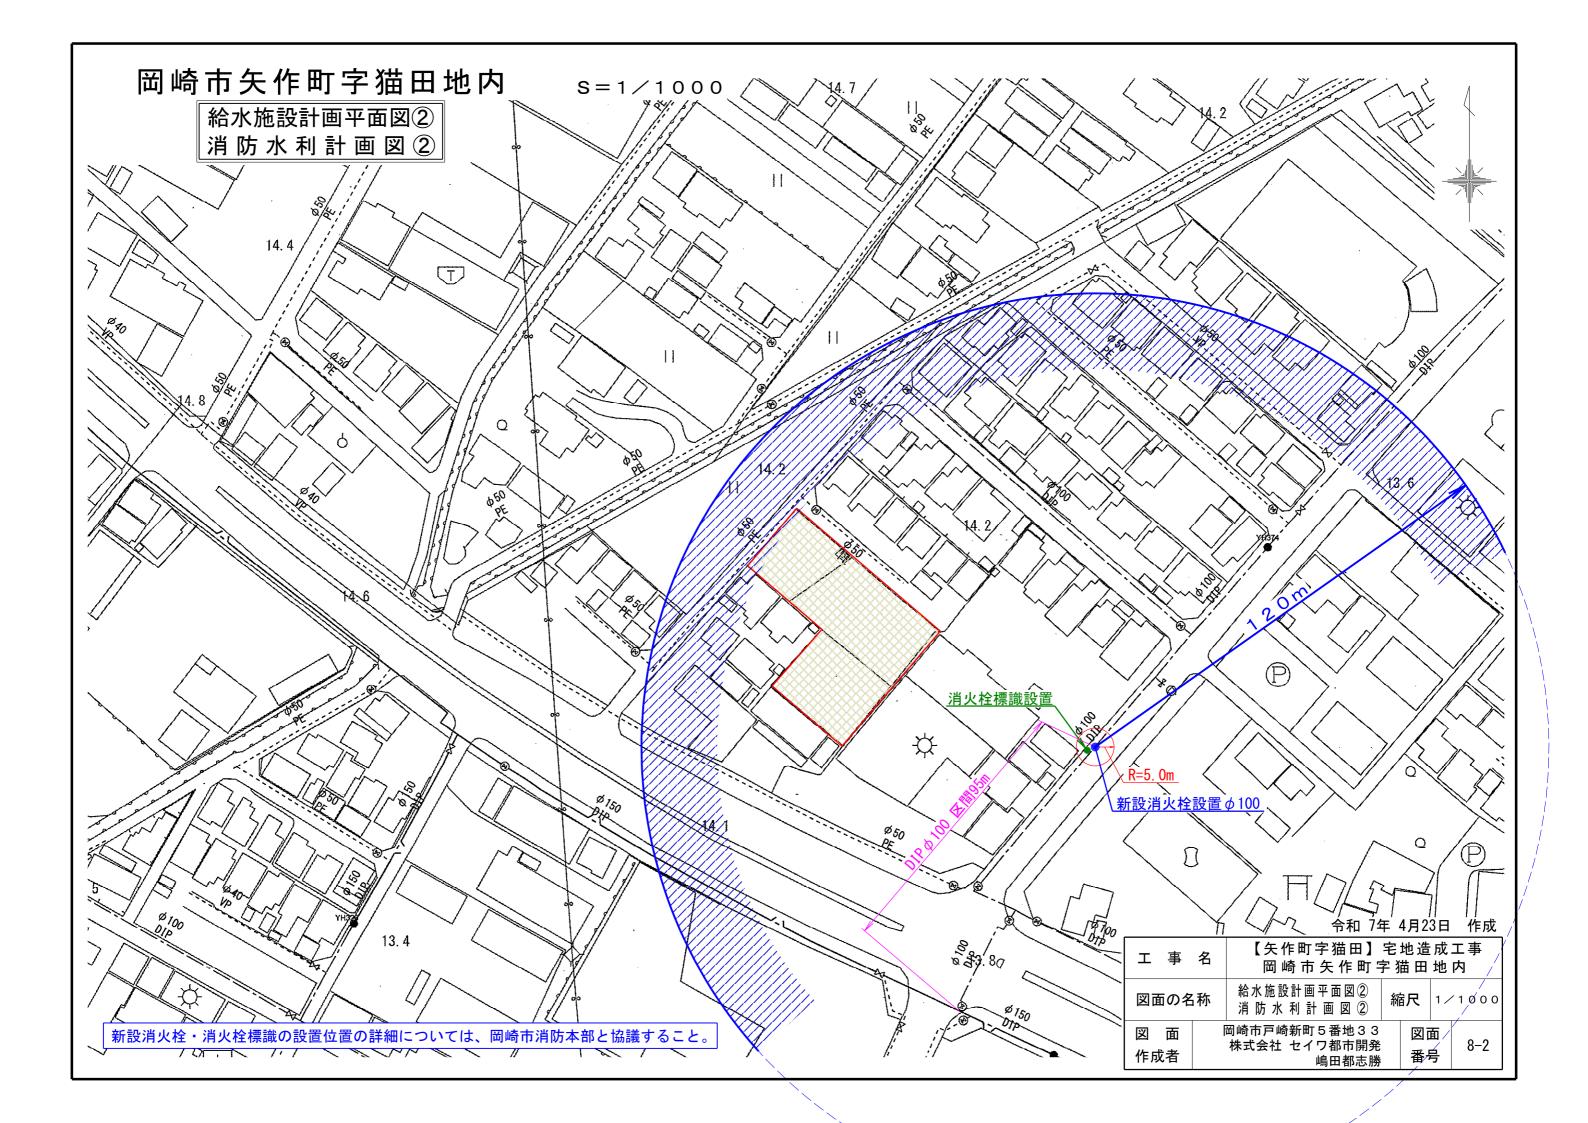





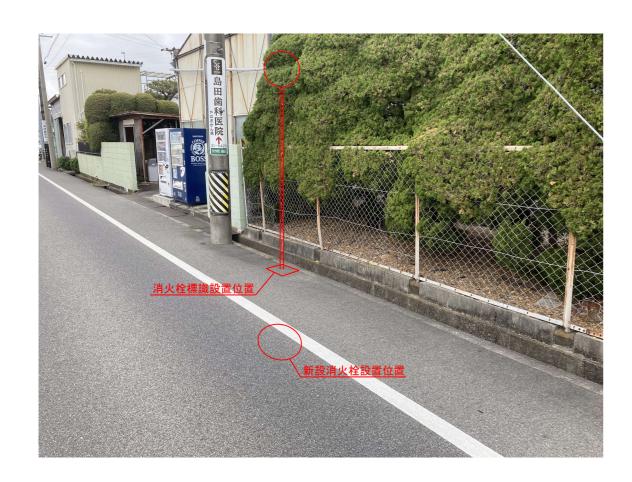


\*新設消火栓・消火栓標識の設置位置は参考位置である。 設置前に必ず岡崎市消防本部 消防課消防企画係と協議すること。 (設置位置について施行業者より近隣説明必要)

令和 7年 4月23日 作成


工事名	【矢作町字猫田】宅地造成工事 岡 崎 市 矢 作 町 字 猫 田 地 内			
図面の名称	消火栓設置位置写真 縮尺 ——			
図 面 作成者	岡崎市戸崎新町5番地33 図面 株式会社 セイワ都市開発 嶋田都志勝 番号 8-3			



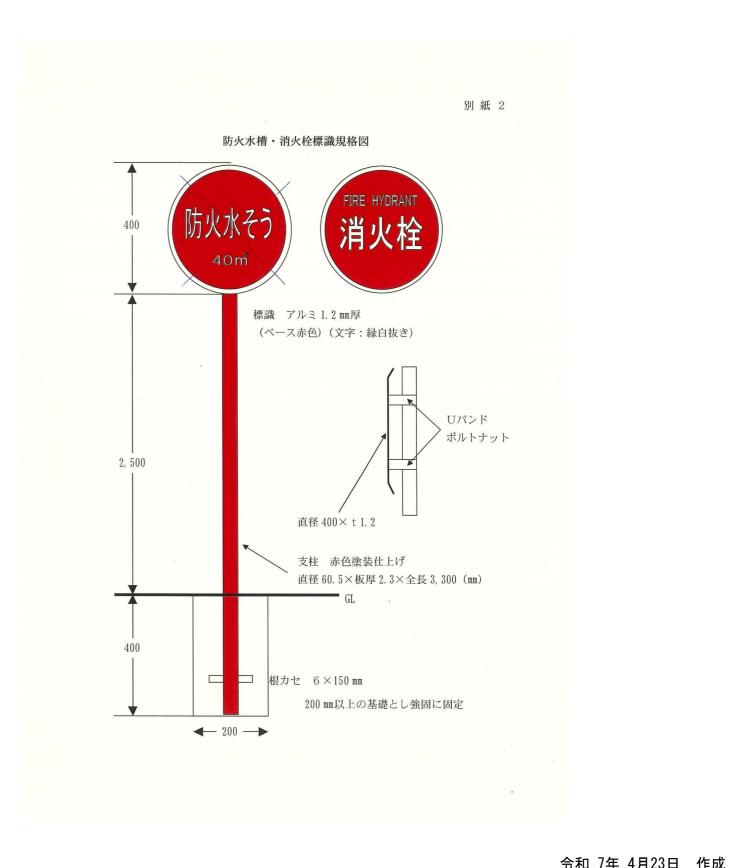

# 消火栓マンホール蓋・表示板規格図

		1174 7-	1/1/	- v H	IF/ <del>/</del>
工事	名	【矢作町字猫田】宅地造成工事 岡 崎 市 矢 作 町 字 猫 田 地 内			
図面の名	称	消火栓マンホール蓋 消火栓表示板規格図 縮尺 —			
図 面作成者	Ī	岡崎市戸崎新町5番地33 株式会社 セイワ都市開発 嶋田都志勝	377	面号	8–4

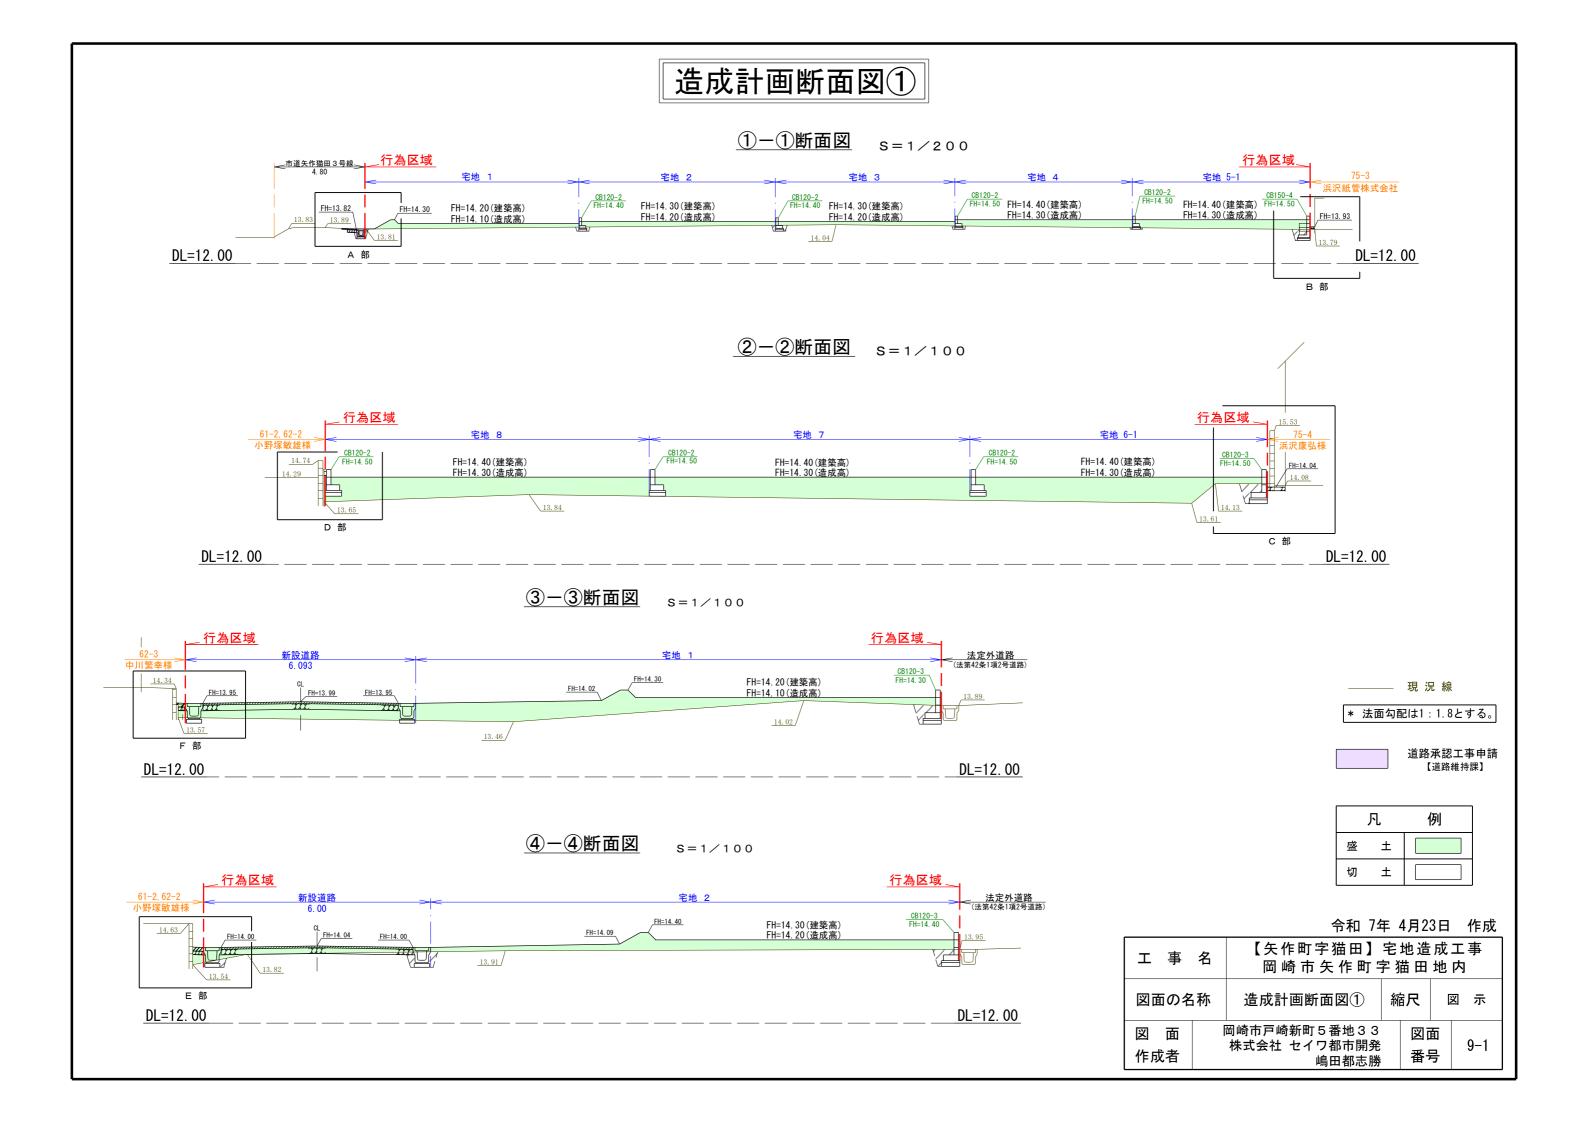


## 造成計画断面図②


#### ⑤-⑤断面図 s=1/200 \_行為区域 行為区域、 宅地 8 新設道路 6.00 FH=14. 40 FH=14. 30 (建築高) FH=14. 20 (造成高) FH=14. 40 (建築高) FH=14. 30 (造成高) FH=14. 05 FH=14. 50 FH=14. 18 FH=14.05 CL FH=14.09 FH=14.14

DL=11.00

9-2


DL=11.00

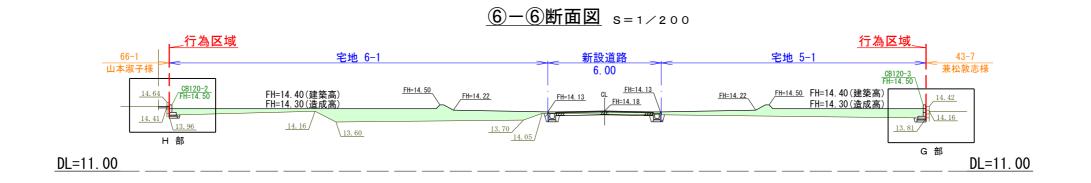

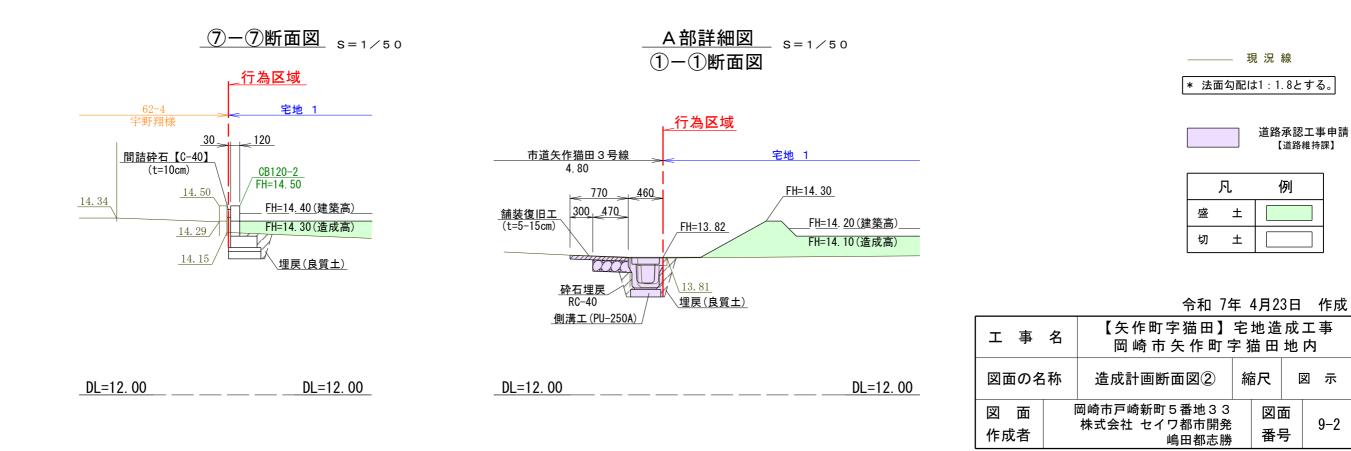


# 造成計画断面詳細図①

#### B部詳細図 ①一①断面図

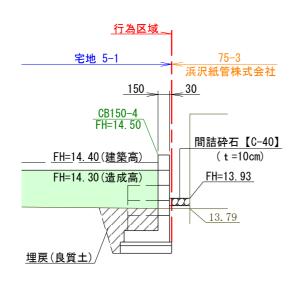


C部詳細図 2-2断面図

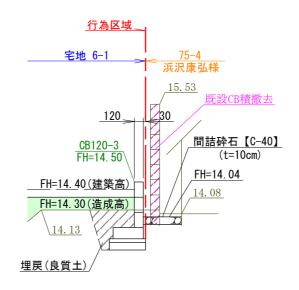


DL=12. 00 DL=12.00 DL=12.00 DL=12.00

#### D部詳細図 2-2断面図

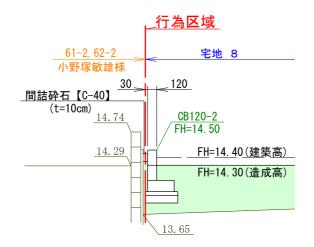

### E部詳細図 4)-4)断面図

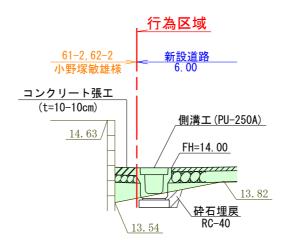

		令和 74	¥ 4	4月2	3日	作成
工事	名	【矢作町字猫田】宅地造成工事				
図面の名称		造成計画断面詳細図① 縮尺 1.		<b>/</b> 50		
図 面作成者		- 岡崎市戸崎新町5番地33 株式会社 セイワ都市開発 嶋田都志勝	- 1	図番	-	9–3

DL=12.00 DL=12.00


DL=12.00 DL=12.00

\_\_\_\_\_ 現 況 線


	凡	例
盛	±	
切	±	

## 造成計画詳細断面図②


### F部詳細図 3-3断面図

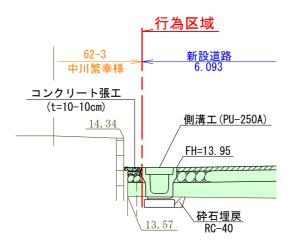

### G部詳細図 ⑥一⑥断面図

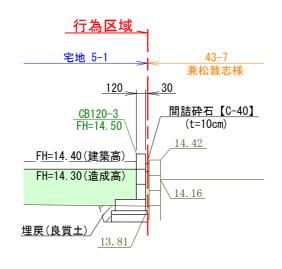

### H部詳細図 ⑥一⑥断面図

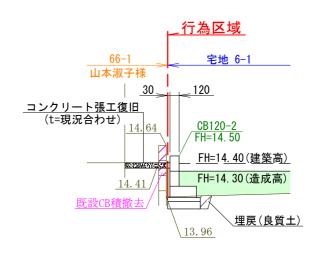

<u>DL=12.00</u> \_\_\_\_ <u>DL=12.00</u> \_\_\_\_ <u>DL=12.00</u> \_\_\_\_ <u>DL=12.00</u> \_\_\_\_ <u>DL=12.00</u>


\_\_\_\_\_ 現 況 線

,	凡	例
盛	±	
切	±	

工事	名	【矢作町字猫田】宅地造成工事 岡崎市矢作町字猫田地内				
図面の名	称	造成計画詳細断面図② 縮尺		只	1/50	
図 面作成者	ſ	岡崎市戸崎新町5番地33 株式会社 セイワ都市開発 嶋田都志勝		図i 番	-	9–4

# 道路縦断図


縦 S=1/50 横 S=1/250

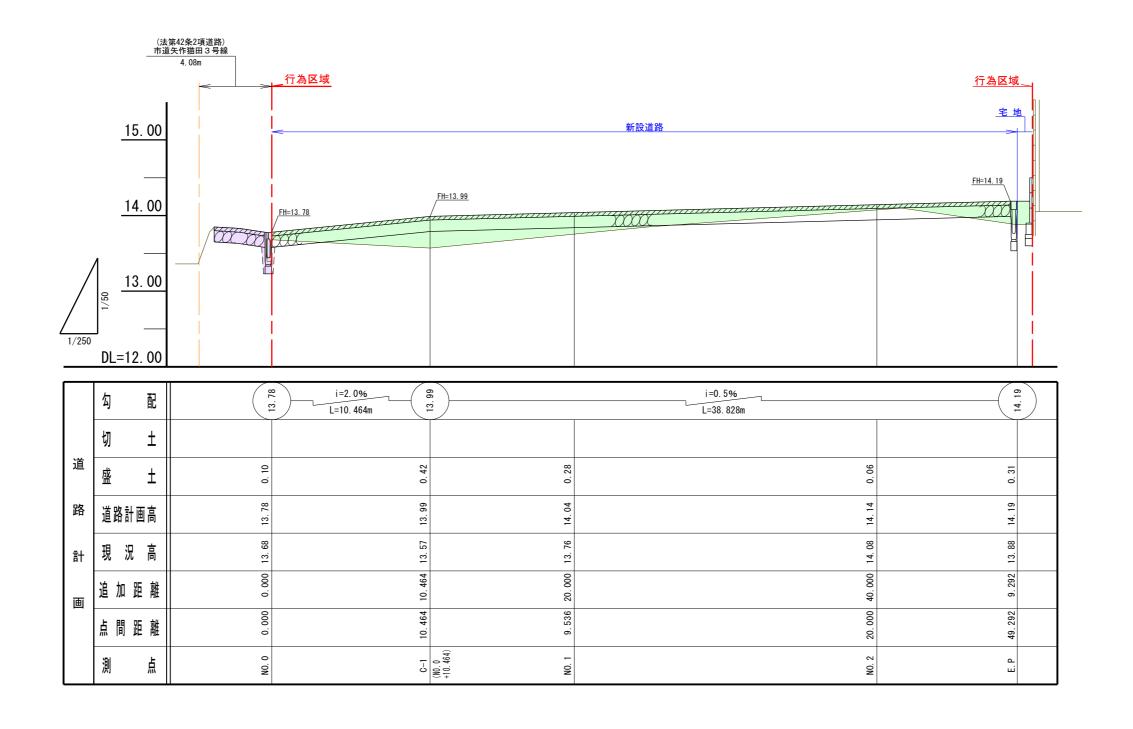

盛切

凡	例	現 況 線	工事	名 【矢作町字猫田】 岡崎市矢作町写		
± +			図面の名称	陈 道路縦断図	縮尺	図示
		道路承認工事申請部(道路維持課)	図 面作成者	岡崎市戸崎新町5番地33 株式会社 セイワ都市開発 嶋田都志勝		10-1



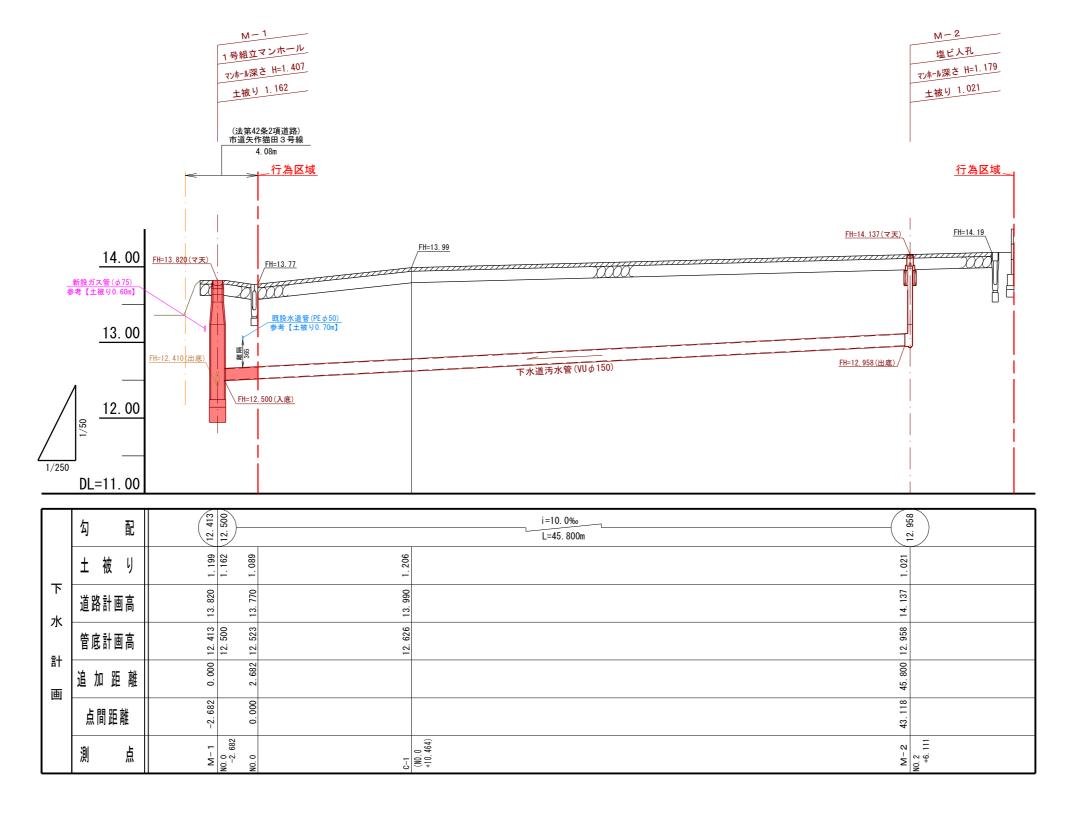

令和 7年 4月23日 作成


工事	名	【矢作町字猫田】 岡崎市矢作町5				-
図面の名	称	下水縦断図	絲	只	[	図 示
図 面作成者	ſ	岡崎市戸崎新町5番地33 株式会社 セイワ都市開発 嶋田都志勝				10-2

\_\_\_\_\_ 現 況 線

下水道施行承認工事申請部

## 道路(下水)取付部詳細断面図

S = 1 / 50

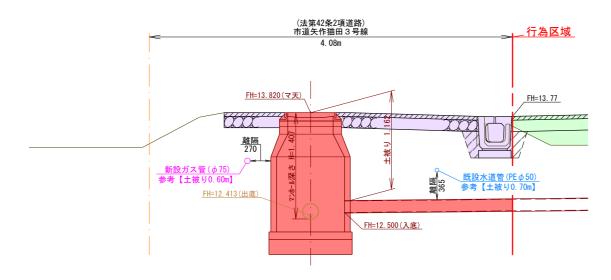

DL=11.00

\* 下層路盤工は、路盤が無い所と下水道設置に伴い掘削した所の復旧とする。

道路承認工事申請部(道路維持課)

-


下水道施行承認工事申請部

	凡	例
盛	±	
切	±	

#### 下水道汚水管工事に伴い、注意事項

下水道本管埋設に伴い既設ガス管の埋設位置について確認必要。 試掘後、離隔を確認し下水施設課に報告後施工する事。 【離隔次第では場合は、既設ガス管切り廻し工事必要】

## 舗装構成

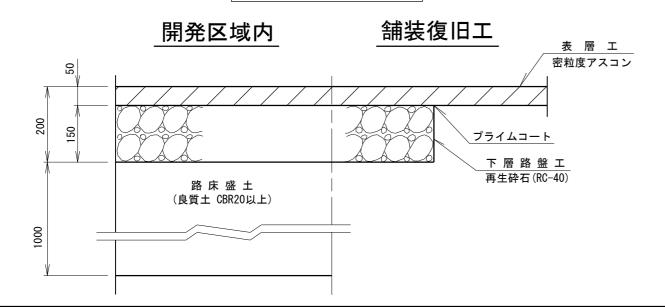


## 道路標準断面図

S = 1 / 50

- \*路床については、現地で調査し現場監督の判断にて行うものとする。 (標準: CBR20以上 良質土)
  - \* 路床については、施工業者の責任施行とする。


### N0. 0∼E. P

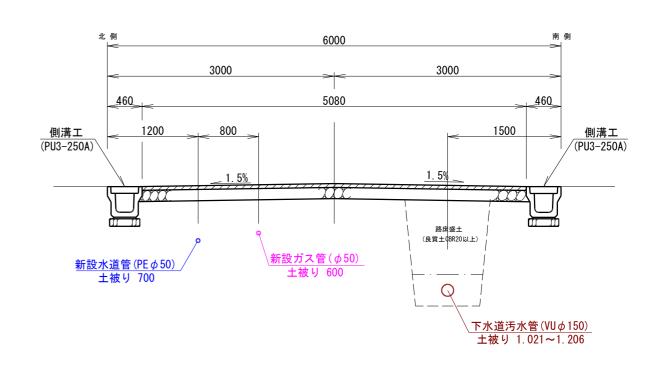


		<b>ጉ</b> ለሀ / =	+ 7/1/	2011	IFJ夾
エ事	名	【矢作町字猫田】宅地造成工事 岡 崎 市 矢 作 町 字 猫 田 地 内			
図面の名	称	道路取付部詳細断面図道路標準断面図	縮尺		図 示
図 面作成者	ſ	- 岡崎市戸崎新町5番地33 株式会社 セイワ都市開発 嶋田都志勝	317	面号	10-3

# <u>側 溝 工</u> s=1/10

#### PU3型-250A

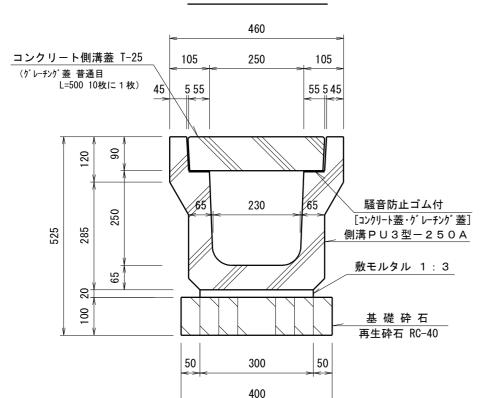


#### スリットPU250A

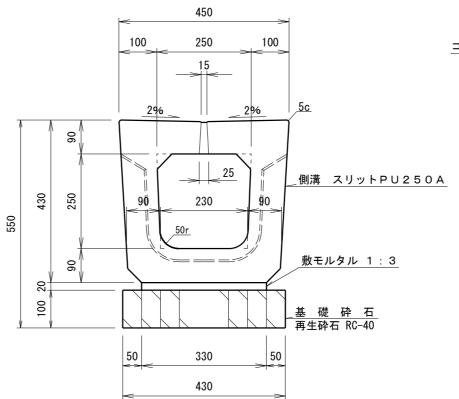


### コンクリートたたき標準図

コーナー部 S=1/20

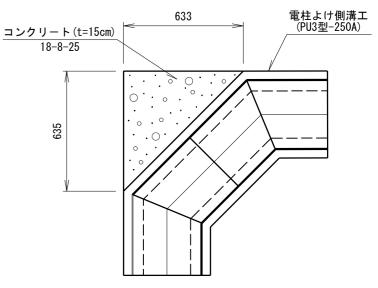

# 地先境界ブロ<u>ックエ</u> s=1/10

### 側溝工事特記仕様標準図

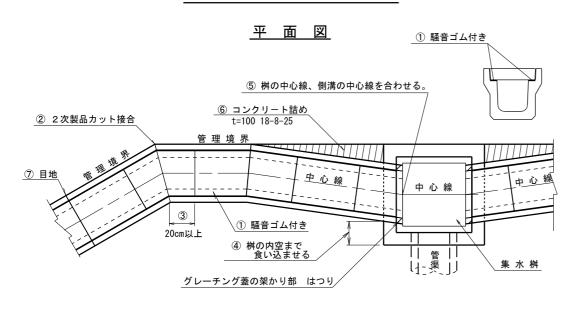

#### 特記事項

- 桝との接続は、桝の中心線と側溝の中心線が合わさる位置にて施工する。
- 側溝と・管理境界の間には、間詰コンクリートを詰める。
- ⑥ 側溝と・管理境界の間には、間詰コンクリ ⑦ 接続部における不同沈下を防止する。 ⑧ 蓋設置の際、側溝の目地と合わせること。

### \_ 120 \_ 植樹帯ブロック 敷モルタル 1:3 コンクリート 18-8-25 8 基 礎 砕 石 再生砕石 RC-40 170 50 220

令和 7年 4月23日 作成


_			13 TH 7	<u> </u>	.,,,_	<u> </u>	11 /20
	エ事	名	【 矢 作 町 字 猫 田 】 宅 地 造 成 工 事 岡 崎 市 矢 作 町 字 猫 田 地 内				
	図面の名称		雨水施設構造図① 縮尺		I	図 示	
	図 面作成者		岡崎市戸崎新町5番地33 株式会社 セイワ都市開発 嶋田都志勝		図番	-	11-1

# 集水桝工

S = 1 / 20

#### 平 面 図

### ①一①断面図

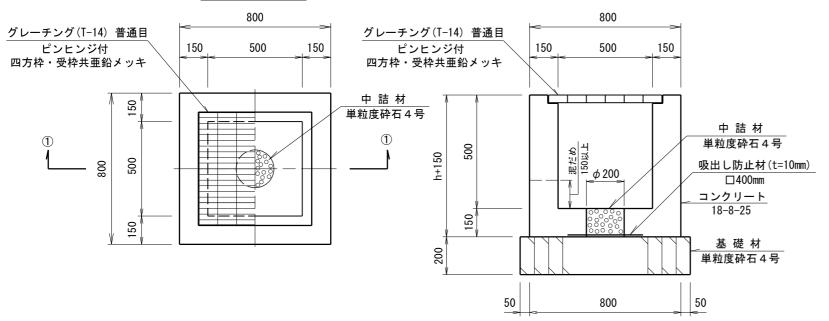

#### 集水桝A-1(h=500)

桝天端高 FH=13.81

形 式	記号	種別	計画高
A	А	側溝工(PU3-250A)	FH=13.47
B	В	側溝工(PU3-250A)	FH=13.47
C	С	横断側溝工 (PUスリット250A)	FH=13.47

#### 集水桝A-2(h=500)

桝天端高 FH=13.75

> (1,1,1) 1, = (1, 0,0)		1717 C-114 [F3 :			
形 式	記号	種別	計画高		
A	А	横断側溝工 (PUスリット250A)	FH=13.41		
В	В	側溝工(PU3-250A)	FH=13.41		
C	С	側溝工(PU3-250A)	FH=13.41		


#### 特記事項

- \* 桝天端高、側溝計画高は参考計画高であり施工の際は現場に応じて調整すること。
- \* グレーチング蓋は民地側開放とする。


## 仮排水口工標準図

= S=1/30

### 平 面 図

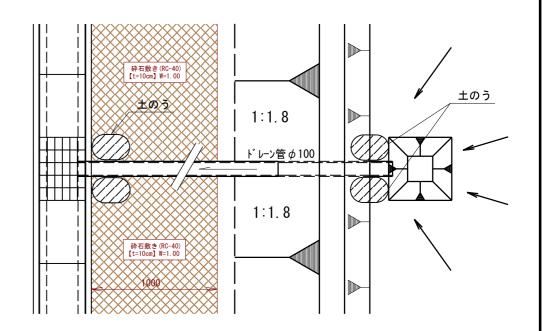

## 断面図

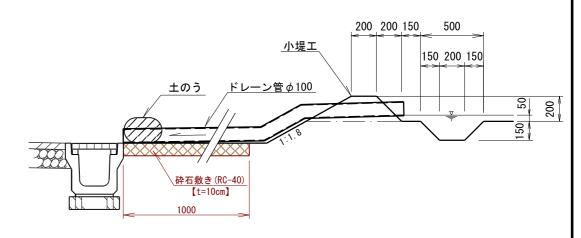


※ ドレーン管の先端を側溝上に飛び出さないようにすること。

エ 事	名	【矢作町字猫田】 岡崎市矢作町 <sup>5</sup>	_			-
図面の名称		雨水施設構造図② 縮尺			[	図 示
図 面作成者		岡崎市戸崎新町5番地33 株式会社 セイワ都市開発 嶋田都志勝		図i 番 <sup>!</sup>	-	11-2


## 1号組立マンホール標準図

S = 1 / 30

### 横断面図

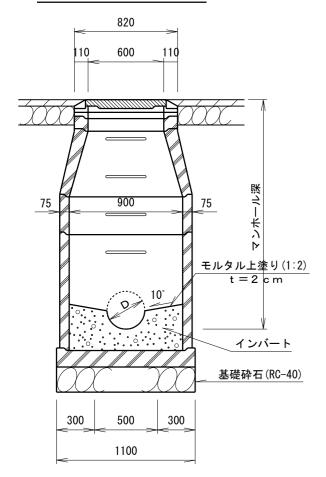

### 縦 断 面 図

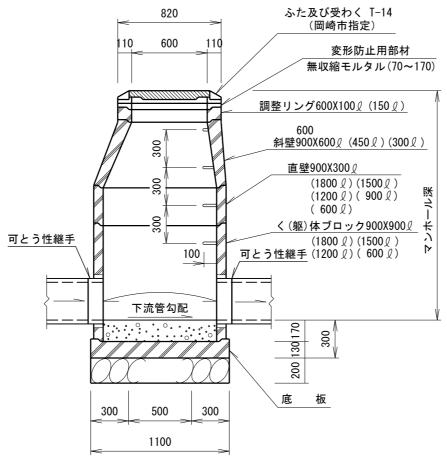


#### マンホール組合わせ表 (単位:mm)

名	称	M — 1
組立マンホー	ル	1号
マンホール深	高	H=1407
マンホール	蓋	110
変形防止用部を無収縮モルタ		117
調整リング	グ	150
斜	壁	300 L
直	壁	
躯(	本	900 l

#### \* 組合わせ表については、参考であり現場にて調整すること。

## インバート標準詳細図


M-1

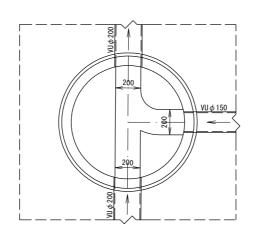

## \* 岡崎市上下水道局 標準構造図に準ずること。

S = 1 / 30

### マンホール<u>蓋</u> T-14

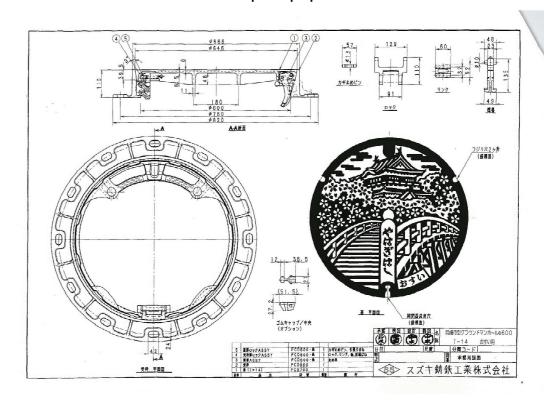

### 変形防止用部材詳細図

AJフレームホルタ゛ー(日之出水道機器)

 S=1/3

 受枠 (フレーム)

 無収縮モルタル

 ボルト

 調整駒 (上部)

 調整駒保護材

 ボルト保護材

令和 7年 5月20日 修正 令和 7年 4月23日 作成

		11/14 /-	Т	1/12		I F /%
工事	名	【 矢 作 町 字 猫 田 】 宅 地 造 成 工 事 岡 崎 市 矢 作 町 字 猫 田 地 内				
図面の名称		汚水施設構造図① 縮尺			[	図 示
図 面作成者	ſ	- 岡崎市戸崎新町5番地33 株式会社 セイワ都市開発 嶋田都志勝	- 1	図i 番 <sup>!</sup>	-	12-1

#### 下水道用硬質塩化ビニル製小型マンホール

JSWAS K-9-2008 JSWAS G-3-2005


表一1 インパート部の種類


を は は は は は は は は は は は は は は は は は は は	養果	略号	マンホール径	管是	
起点	84	KT	300	150, 200, 250	
中間点	111-1	6 T	300	150, 200, 250	

4 5	職号	呼び笹	量者	
差し口形立上り部	MVU	300	ゴム軸受口事インパート等用	
ゴム輪乗口御立上り部	MVR	300	差し口形インパート 伊用	

小型マンホール設置例を次回に示す。

ストレートインパート部の数量例

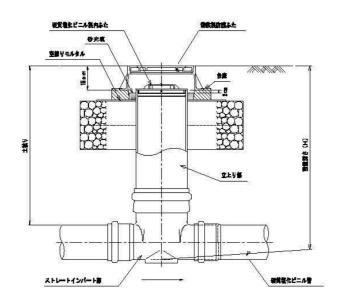

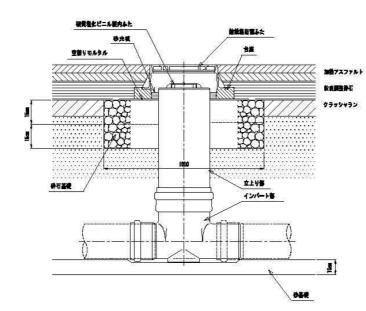

他装及び合座基礎部所面


※:防護ふた設置は砕石で微調査がしにくい場合は、空線りモルタルを薄く敷均して行う。


※:軟鋼な地盤では、底面の一部を砕石で置き換え、支持力を増してから砂基礎(10cm)を設ける。


#### 台臺 (組) (=) 1.0 1.0

#### 下水道用硬質塩化ビニル製小型マンホール

#### 图-2 起点 (略号 KT)

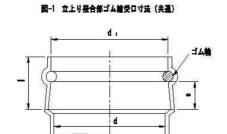


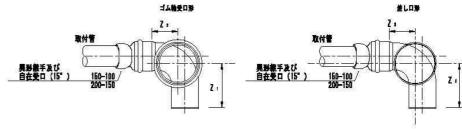


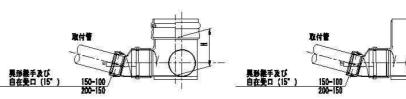

※ 具形維手及び自在受口(15°) について 同等の性能を有する構造のもの(自在受口具軽差手など)を使用しても良い。
 ※ 本管径が200mかつ取付管径が100mの場合は 偏心ソケットなどを適加し、取付管を接続すること。

#### 図-3 ストレート (略号 ST)

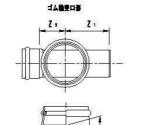

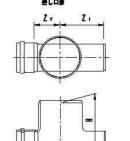

静鉄蓋の装柄については指定なし。 ただし、公共併用(ミカワクロマツ)の整は使用しない。

	図 名	下水道用硬質塩化ビニル製小型マンホール	
3	分 類	N 図書 105	
	改訂年月日	令和 2 年 4 月 1 日	

#### 令和 7年 4月23日 作成


				11/14 /-	Τ	7/1/2	ОЦ	IF/%
	I	事	名	【矢作町字猫田】宅地造成工事 岡 崎 市 矢 作 町 字 猫 田 地 内				
[	図面の名称		称	汚水施設構造図②	絎	只	_	
"	図 作成	面		岡崎市戸崎新町5番地33 株式会社 セイワ都市開発 嶋田都志勝			面号	12-2

#### \* 岡崎市上下水道局 標準構造図に準ずること。

## 本管 ( $VU\phi$ 150) 埋設標準図


S = 1 / 20

\*掘削が1.5m以上の場合はアルミ(軽量鋼)矢板を使用すること

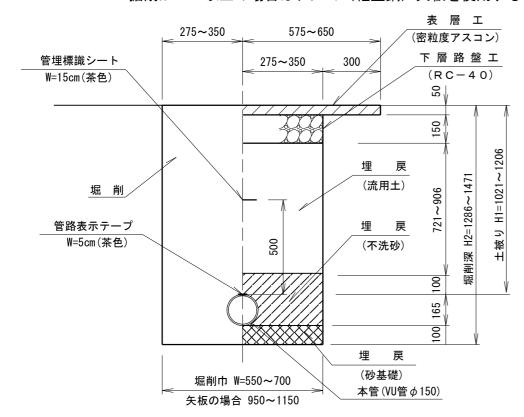


### 取付管(VU $\phi$ 100) 布設標準断面図

S = 1/20

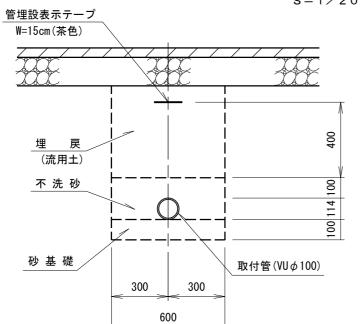

## 塩ビ本管用塩ビ支管接合

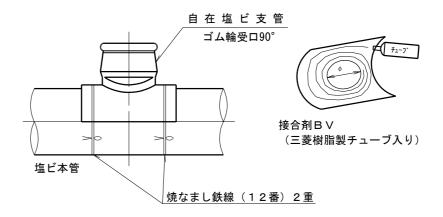

世 設 煙 識 テープ


下水道管渠の管頂には全て「岡崎市下水道管路表示テープ」を貼付しなければならない。下水道管渠の管頂から50cm上に「岡崎市下水道標識シート」を埋設しなければならない。

種別	埋設表示テープ	埋設表示シート		
色	茶	茶		
幅	5cm	15cm		
文字の色	黒	白		
	合流管渠 岡崎市下水・合流・西暦年	下水道管注意		
使用区分	雨水管渠 岡崎市下水・雨水・西暦年	「		
	汚水管渠 岡崎市下水・汚水・西暦年			
使用箇所	全ての下水に	道 管 渠		

#### 令和 7年 4月23日 作成

_			1- 11-	•	• •		
	エ 事	名	【矢作町字猫田】 岡崎市矢作町5	_			•
	図面の名	称	汚水施設構造図③	投構造図③ 縮尺 図			図 示
	図 面作成者		岡崎市戸崎新町5番地33 株式会社 セイワ都市開発 嶋田都志勝		図i 番 <sup>!</sup>	-	12-3

#### \* 岡崎市上下水道局 標準構造図に準ずること。

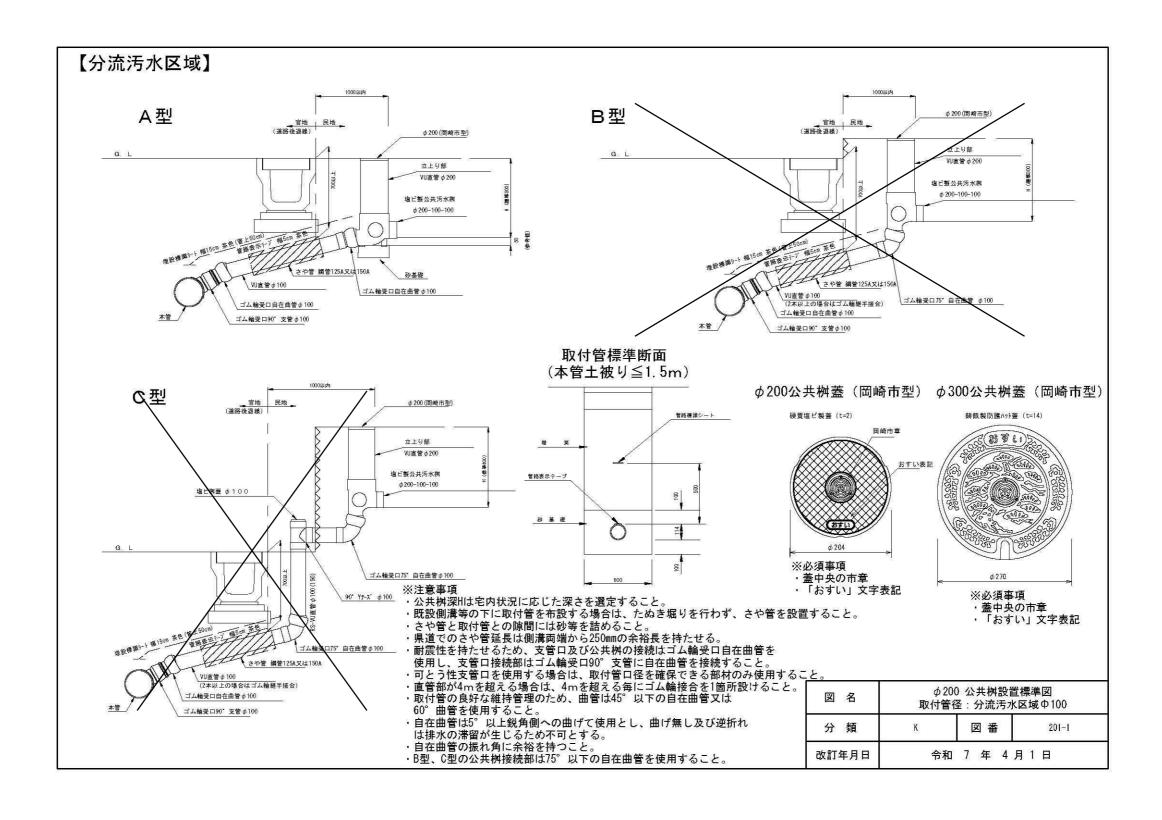


		ጉላ⊔ /-	+ +	77 4	υЦ	IFJ及
工事	名	【矢作町字猫田】 岡崎市矢作町 <sup>5</sup>				_
図面の名	称	汚水施設構造図④	縮	尺	_	
図 面作成者	ſ	- 岡崎市戸崎新町5番地33 株式会社 セイワ都市開発 嶋田都志勝		図面番号	·	12-4


## 公共汚水桝工標準図

S = 1 / 10


### 断面図

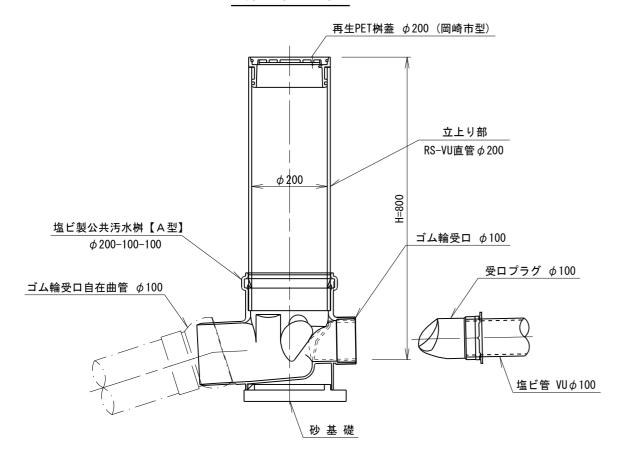


## 受ロプラグ *φ*100

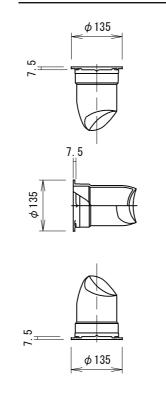

### 平 面 図

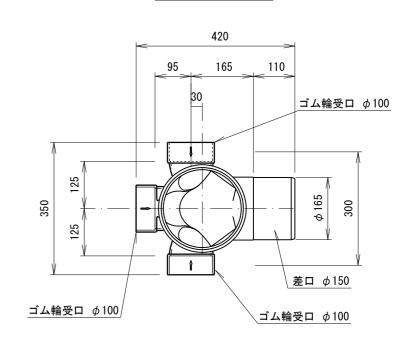


		11/14 /-	1/1/	OH IF/%	
エ事	名	【矢作町字猫田】 岡崎市矢作町 <sup>5</sup>		•	
図面の名	称	汚水施設構造図⑤	造図⑤ 縮尺		
図 面作成者	ſ	岡崎市戸崎新町5番地33 株式会社 セイワ都市開発 嶋田都志勝	217	12-5	

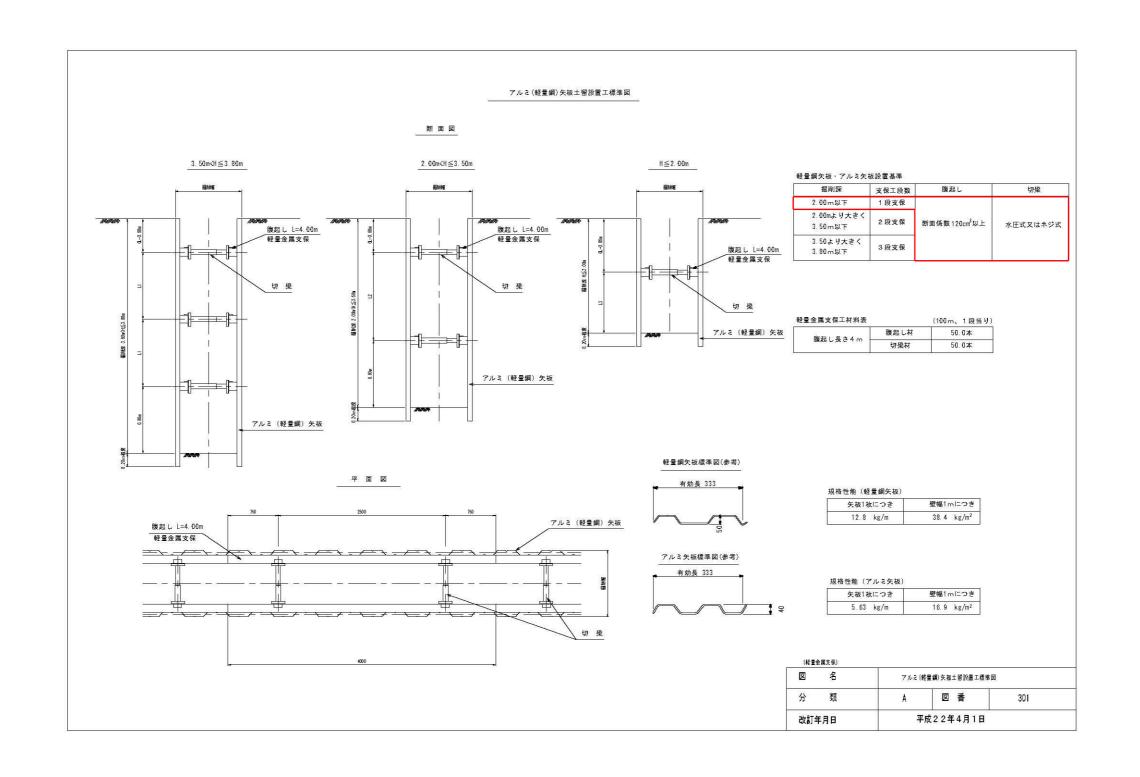


#### 令和 7年 5月20日 作成

		11/14 /-	_ 0)]		IF/%
エ事	名	【矢作町字猫田】 岡崎市矢作町 <sup>5</sup>			-
図面の名	称	汚水施設構造図⑥	超⑥ 縮尺		
図 面作成者	ſ	岡崎市戸崎新町5番地33 株式会社 セイワ都市開発 嶋田都志勝	31	面号	12-6

#### \* 岡崎市上下水道局 標準構造図に準ずること。

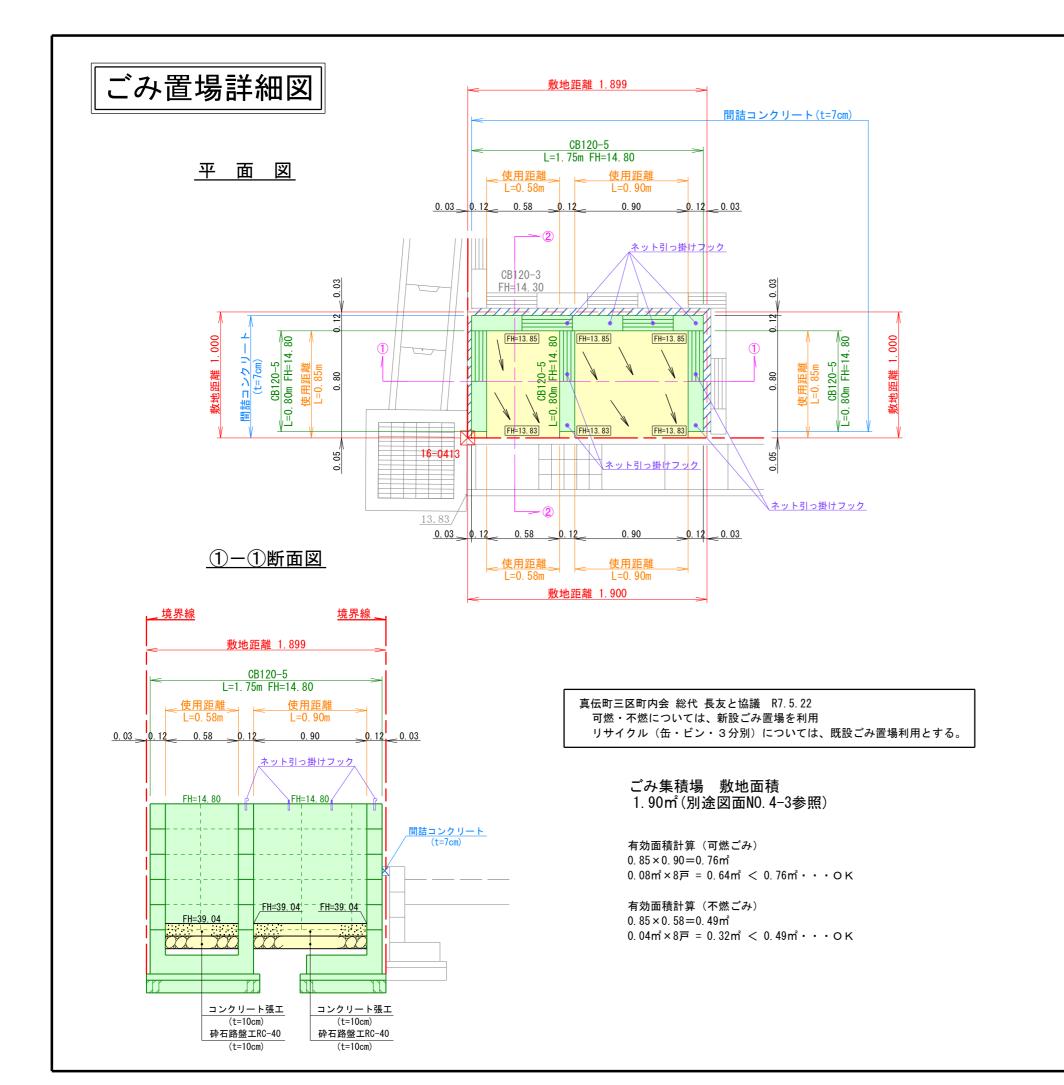

#### 2-2断面図

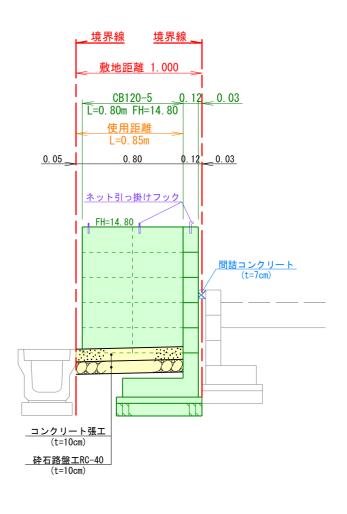

令和 7年 5月22日 作成

		ጉላ⊔ /∸	+ '	777	<u> </u>	1F/X			
エ事	名 【矢作町字猫田】宅地造成工事								
図面の名	称	ごみ置場詳細図	縮尺 1/			/30			
図 面作成者	ſ	   岡崎市戸崎新町5番地33   株式会社 セイワ都市開発   嶋田都志勝		図 番 場	-	13-1			


## ごみ置場構造図

S = 1/10


## 空胴ブロック積工標準図

S = 1/20

120-5

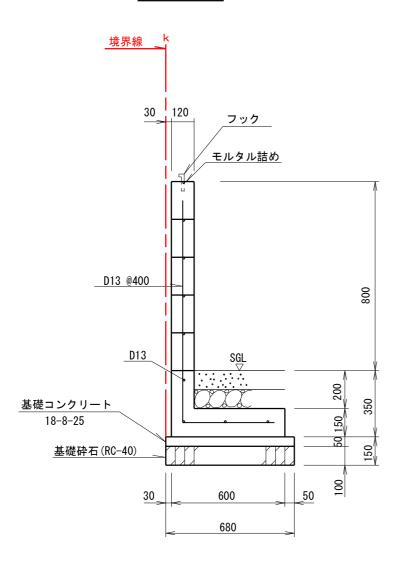

# <u>コンクリート張工</u> <sub>S=1/10</sub>

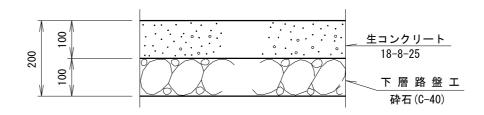


#### 令和 7年 5月22日 作成

			PIR		· / ,		11 770
I	事	名	【矢作町字猫田】 岡崎市矢作町5	_			-
図	面の名	称	ごみ置場構造図	縮尺 図			図 示
図作	面 成者		岡崎市戸崎新町5番地33 株式会社 セイワ都市開発 嶋田都志勝		図i 番:	-	13-2


## 空胴ブロック積工標準図


S = 1 / 30


CB 120-2 (CB 150-2) 【高低差101~250】

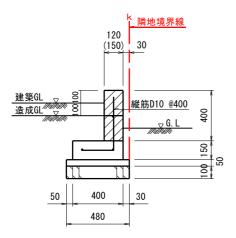


CB 120-3 (CB 150-3A) 【高低差251~400】

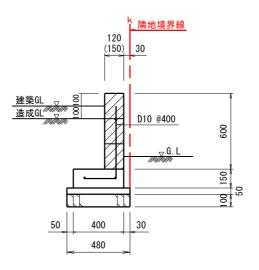

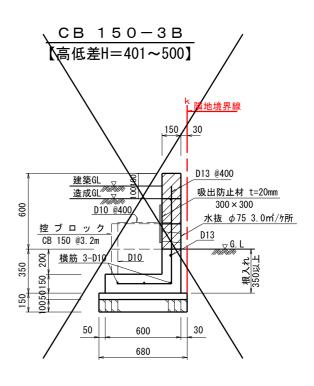

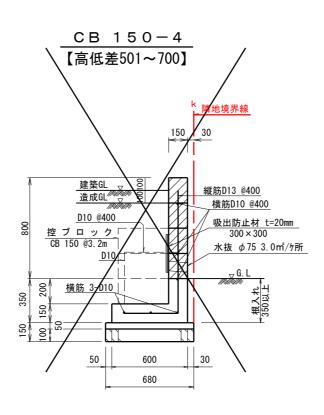

CB 150-5 【高低差701~900】

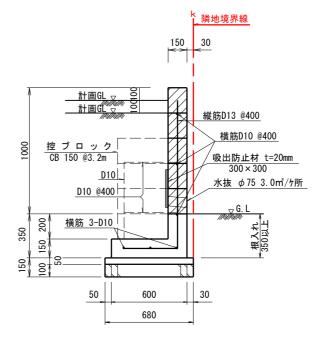


令和 7年 4月23日 作成


- \* 指定表示のないものは全てD10とする。
- \* 控ブロックについては、現場に応じて調整すること。
- \* 天端のモルタル詰めについては事業主に確認し、必要な場合は施工すること。
- \* ブロックは全て両面化粧とする。(ジャスティ シャイングレー)

				רו מירון	Τ	7/1/2	<u> </u>	1F/X	
工事	名	【矢作町字猫田】宅地造成工事 岡 崎 市 矢 作 町 字 猫 田 地 内							
図面の名	称	空胴ブI 標	コック 準	積工 図	縮尺 1/			/30	
図 面 「作成者		岡崎市戸崎新 株式会社	セイワ都			図品番号	-	14	

## 岡崎市矢作町字猫田地内 s=1/2

## 保安施設図

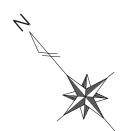

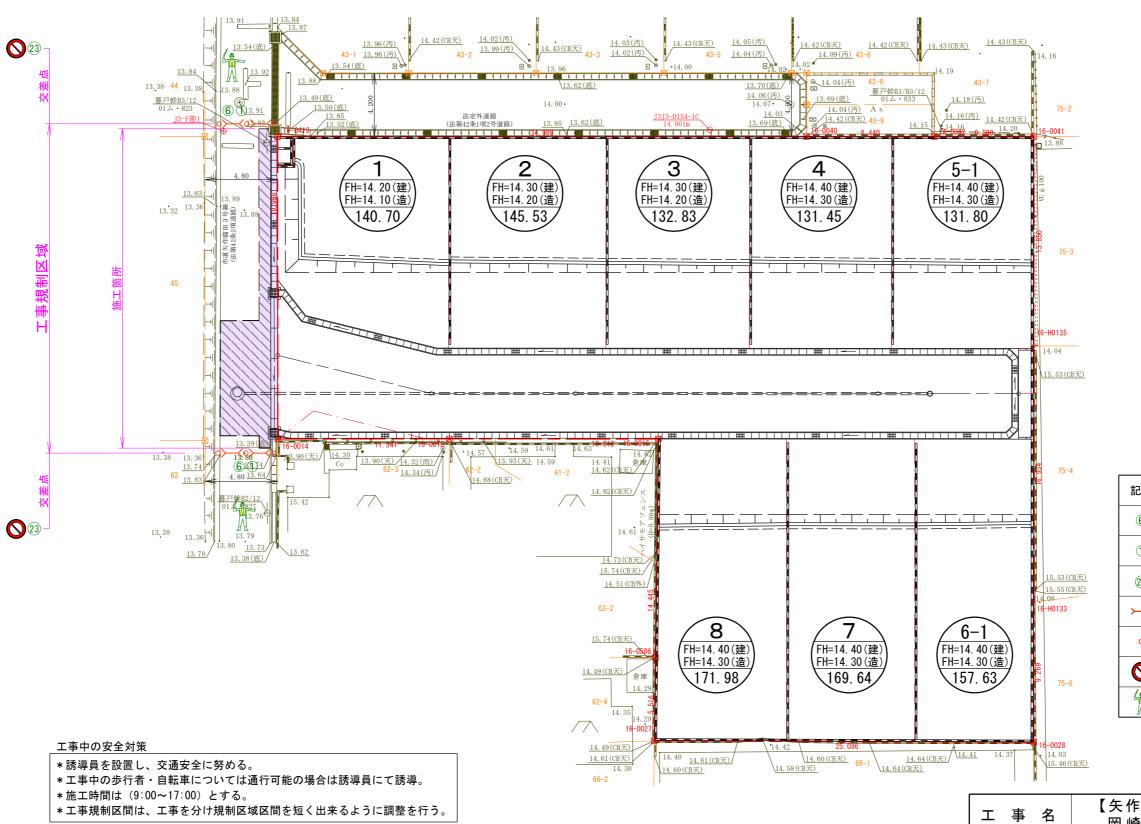


記号	区分	名 称						
6	標示板	工事中看板						
1	道路標識	道路工事中						
23	道路標識	工事予告①						
<b>—</b>	移動柵	バリケード						
0	保安灯	赤色灯						
0	通行制限道路標識	車両通行止め						
Å	誘導員							

\* 愛知県建設部 道路工事保安設備設置基準に準じて行うものとする。 【表6 保安設備設置標準図を参照とする。】

工事規制区域より 交差点に道路工事予告 (501)を設置すること。

令和 7年 6月 9日 修正 令和 7年 4月23日 作成


エ事	名	名 【矢作町字猫田】宅地造成工事							
   図面の名	称	保安施設図	新	只	1,	<b>/250</b>			
図 面作成者	F	- 岡崎市戸崎新町5番地33 株式会社 セイワ都市開発 嶋田都志暘		図i 番:	-	15–1			

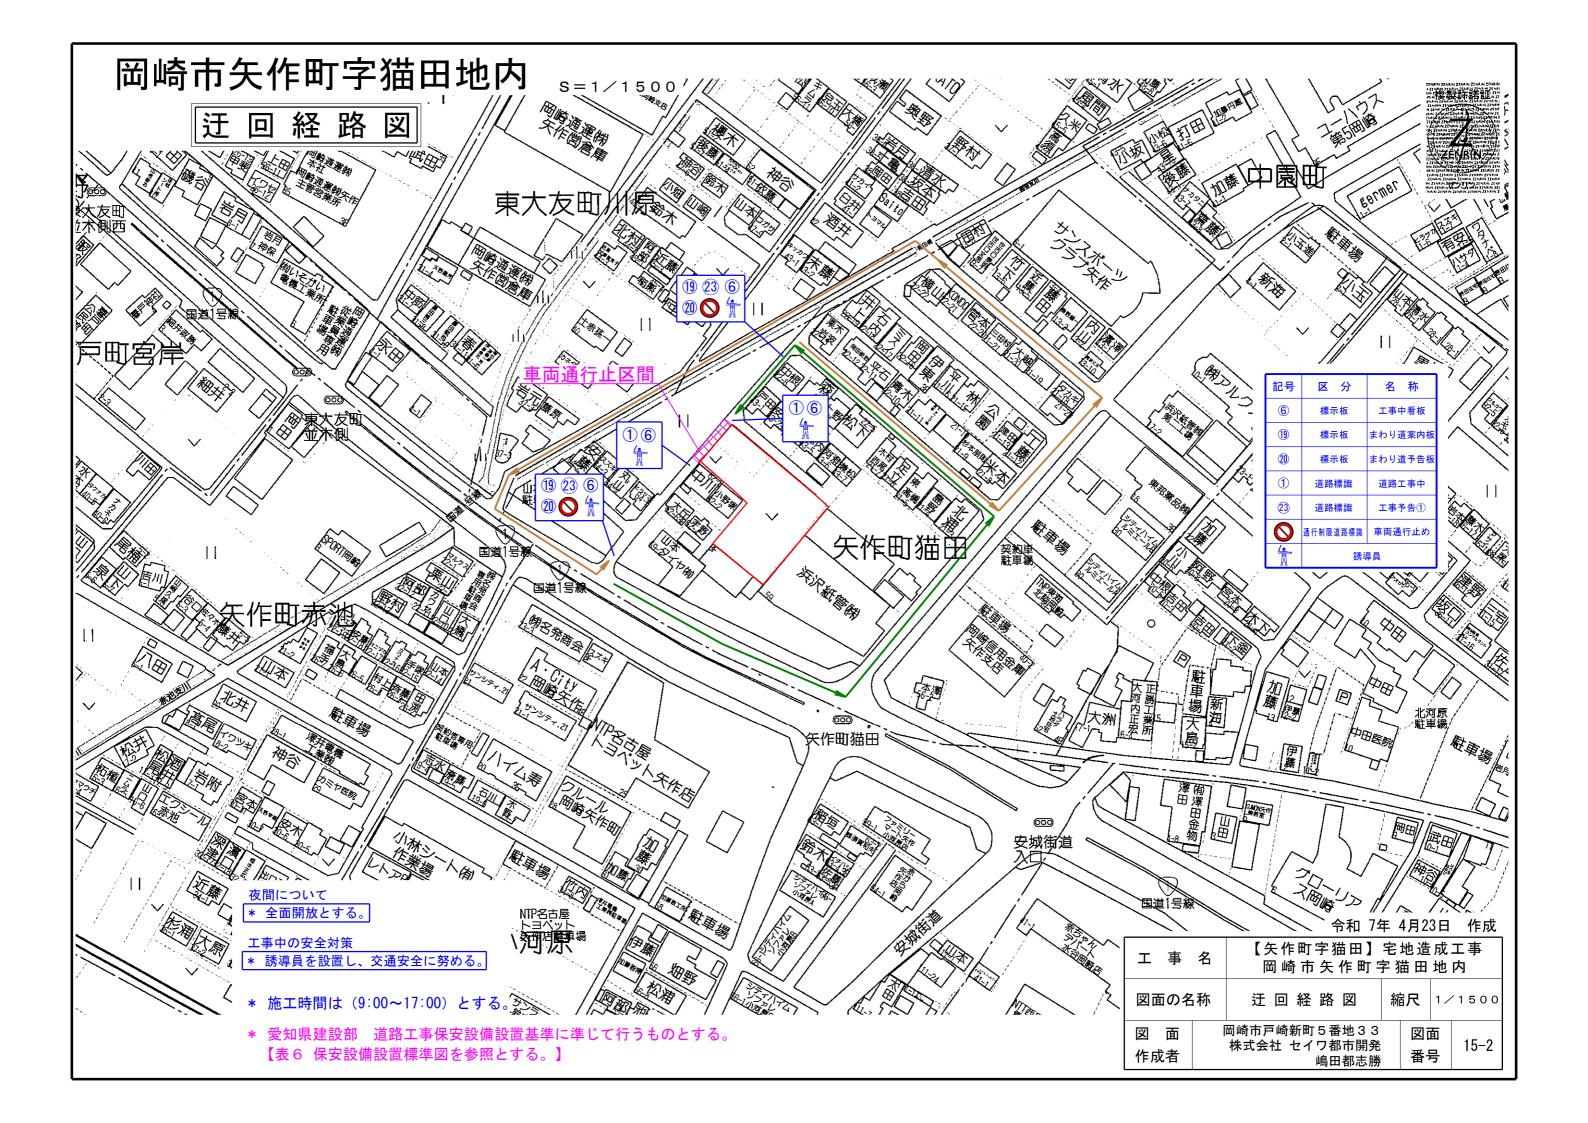

保安設備様式図 「道路工事保安設備設置基準 平成19年4月(平成30年3月改定) 愛知県建設部」 に基づき保安設備を設置します。

WD	1.73								に基づき保安設備	
番号	(1)	(2)	(3)	(4)	(5)	(6)	(7)	(8)	(9)	(10)
区分 名称	標示板	標示板	標示板	標示板	標示板	標示板	標示板	標示板	標示板	標示板
記号	工事中看板	工事予告看板	工事説明看板	工事情報看板	まわり道案内板	まわり道予告板	片側交互通行	工事区間終り	電光表示板	工事内容
四. 勺	6	(10)	1	18	(19)	20	(15)	(14)	10	2)
様式及び 形状寸法 (単位mm)	1.140 1.16	1,140 1,10	550 500 000 000 000 000 000 000 000 000 000	550 〒株の年の月の日頃から の月の日頃から の月の日頃から の月の日頃から の月の日頃から の月の日頃から の月の日頃から の月の日頃から の月の日頃から の日の日頃から	1,140 1,100 1,100 まわり道450M 1995機関は単につき まりり道も2番りですい 2005所の心臓な事務所 のの実施でのこののの MIT® 2000のののののの MIT® 2000のののののののののののののののののののののののののののののののののの	1,140 1,100 26行止予告 〇月〇日から 150点面正正面につきまわり返去約回り下さい まわり返去約回り下さい のこのこのこのこのこのの 第1章 を影明〇〇段後等条所 のこまりのこのの。 第1章 のこのこのこのの。 第1章 のこのこのこののこのの。	交片。	20 480 20 480 20 20 480 80 80 80 80 80 80 80 80 80 80 80 80 8	1,750   1,	7 掃中 80 東知 共 50 11.200
番号	(11)	(12)	(13)	(14)	(15)	(16)	(17)	(18)	(19)	(20)
区分	標示板	道路標識	道路標識	道路標識	道路標識	道路標識	道路標識	道路標識	道路標識	移動柵
名称 記号	矢印板 □⇒□	まわり道	道路工事中	工事予告①	工事予告②	車線数減少	二方向交通	徐行	指定方向外進行禁止	バリケード
記写		② 案内標識 (120-A)	① 警戒標識 (213)	② 補助標識 (501)	② 補助標識 (501)	② ② ※ 計 ※ ※ (211)	③ 一种 (010 CO)	5 += +1 += =++ (200)	4	<b>&gt;</b>
様式及び 形状寸法 (単位mm)	900	008 DETOUR 数数008 1	1, 800年度	200 C C C C C C C C C C C C C C C C C C	1	警戒標識 (211)	警戒標識 (212の2)	規制標識 (329) 1,280(1.6倍) 1,040(1.3倍) 800(1.0倍)	規制標識 (311-F)	1,200
番号	(21)	(22)	(23)	(24)	(25)	(26)	(27)	参9	参⑪	(28)
区分	固定柵		, h. 344 Jen	保安灯	保安灯	保安灯		参考	参考	
名称	パネルフェンス	カラーコーン	歩道柵	赤色灯	すずらん灯	回転灯	休止中ステッカー	標示板 (徐行)	標示板 (迂回路)	設置者ステッカー
記号	-0-0-	0	-0-0-	•	25	10	26	36	37	27
様式及び 形状寸法 (単位mm)	1 1000 1	700程度	76.500 76.500	黄または赤 ()	4,000,029	1,8009.04	(株工中 057 150 (株工中 通行	5.50程度 徐余 (4.1.1.1.1.1.1.1.1.1.1.1.1.1.1.1.1.1.1.1	550 00m 先 ○○ <b>「</b> 事中	COORDINATION  1 10 10 10 10 10 10 10 10 10 10 10 10 10
番号	参①	参②	参3	参④	参⑤	参⑥	参⑦	参8		
区分	参考	参考	参考	参考	参考	参考	参考	参考		
名称		標示板(工事区間終り)	標示板 (段差注意)	標示板 (段差予告)	標示板 (停止位置)		標示板 (工事予告)	標示板 (車線数減少)		
記号	28	29	30	30	32		30	35		
様式及び 形状寸法 (単位mm)	片側交互通行	工事区間終り	550程度 段差注意	550時度 段差あり この先	STOP G L L 位置	欠番	550程度 〇〇〇 m先	Moderate and the second		

工事:	名	【矢作町字猫田】 岡崎市矢作町 <sup>5</sup>	_			-	
図面の名	称	保安設備様式図	R設備様式図 縮尺				
図 面 作成者	F	崎市戸崎新町5番地33 株式会社 セイワ都市開発 嶋田都志勝		図 番	_	15–3	

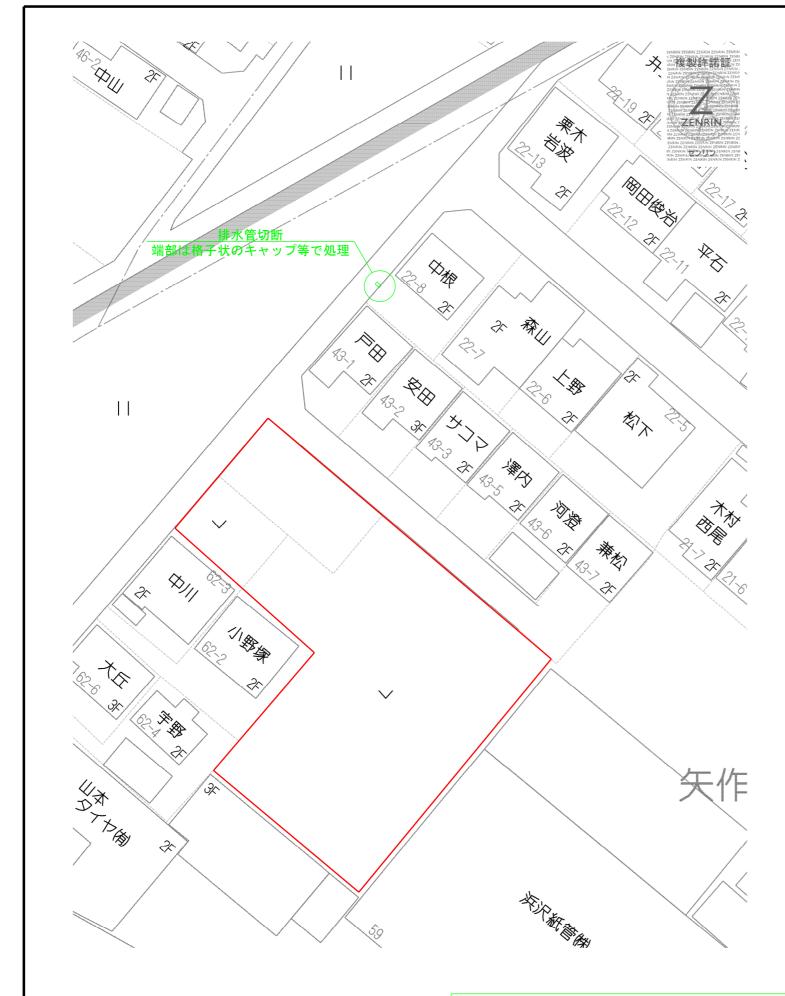





令和 7年 4月23日 作成

		1- 18 -	٠	.,,,		11 774
エ 事	名	【矢作町字猫田】 岡崎市矢作町写				-
図面の名	称	中根様越境物撤去図【参 考 図】	縮尺 1/50			/500
図 面作成者		岡崎市戸崎新町5番地33 株式会社 セイワ都市開発 嶋田都志勝		図番	-	16

端部の処理方法について工事施工業者より中根様と協議すること。